

兒童公園遊具改修工事

図面リスト								
A-00	タイトル・図面リスト	N. S.	A-14	既設側溝一部暗渠化工事 平面図・断面図	1:30	E-01	電気設備特記仕様書	N. S.
A-01	特記仕様書	N. S.	A-15	解体工事 スチールフェンス（参考図） スチールフェンス立面図	1:100	E-02	電気設備図	1:200
A-02	付近見取図・全体配置図	1:4000	A-16	解体工事 スチールフェンス（参考図） スチールフェンス標準詳細図	1:10			
A-03	部分配置図	1:500	A-17	解体工事 旧ボニー舎（参考図） 平面・立面・断面・小屋伏・基礎・部材リスト	1:50			
A-04	配置図改修前	1:120	A-18	解体工事 ジャングルジム（参考図） 平面・立面・展開図	1:50	M-01	機械設備特記仕様書	N. S.
A-05	配置図改修後	1:120	A-19	解体工事 FRP製馬オブジェ・水飲み場（参考図） FRP製馬オブジェ(1)・(2)、水飲み場	1:20	M-02	平面図（給排水設備）	1:150
A-06	人工芝築山 詳細図（参考図）	1:400 1:10 1:20 1:50	A-20	解体工事 スプリングボニー（参考図）	1:20			
A-07	ファウンテンデッキ（参考図） 平面図、立面図、断面図	1:40 1:10	A-21	解体工事 ベンチA、B、C（参考図）	1:15			
A-08	ファウンテンデッキ（参考図） 床下伏図、1次側給水・電源引込部断面図	1:40 1:10						
A-09	ファウンテンデッキ（参考図） 噴水システムフロー図（概略）	N. S.						
A-10	シェルター（参考図）	1:30						
A-11	語らいベンチ（合成木材）（参考図）	1:20						
A-12	ベンチ（参考図）	1:20						
A-13	手洗い場（参考図）	1:20						

		設計変更年月日	佐賀県競馬組合	工事名	児童公園遊具改修工事	縮尺	N. S.	有 限 会 社 E N 建 築 事 務 所 事務所登録 佐賀県知事 第ほ-750	図面番号 A-00
		1 回 年 月 日			図面名	タイトル・図面リスト	設計		
		2 回 年 月 日							
		3 回 年 月 日							

児童公園遊具改修工事
 特記仕様書

第1章 総則

第1項

本特記仕様書は、児童公園遊具改修工事に適用する。

第2項

本工事は設計図書及び本特記仕様書による外、次に掲げるもの（以下「共通仕様書等」という）により実施するものとする。

1. 土木工事等共通仕様書

2. 土木請負工事必携

3. 土木工事施工管理の手引き

※土木工事等共通仕様書等は、佐賀県 県土整備部、農林水産部及び地域交流部において定めたものをいう。

※土木工事等共通仕様書等及び別添特記仕様書中の図書等については、本工事契約時点での最新版を使用すること。

第2章 施工条件

第1項

本工事の施工にあたっての施工条件を下記に明示するので、受注者は、施工計画書の作成時及び工事施工時においては十分留意するものとする。

なお、明示した施工条件に変更が生じた場合は、契約変更の対象とする。

また、施工条件が当初の段階で想定できず、工事実施期間中に発生した場合についても、甲乙協議し、契約変更の対象とする。

1）工程関係

・ 佐賀競馬開催日の施工は不可とする。（令和4年度12月から3月末までの佐賀競馬開催予定日：39日）

・ 施工時間帯は10：00 ～ 20:00とする。また、能力検査及び発定調教（共に不定期）の実施中は作業を一時中止とする。やむを得ず作業を実施する場合は事前に監督員と協議すること。

・ 特別他との調整はないので、部分的な工期の設定はない。

・ 余裕工期は見込んでいない。

2）用地関係

・ 工事区域の用地取得については、すべて完了している。

・ 本工事における借地は予定していない。

3）公害関係

・ 工事に伴う公害防止（騒音・振動・粉塵・排出ガス等）については、特段考慮していない。

・ 水替、濁水処理等は特段考慮していない。

・ 事業損失に係わる事前調査等は考えていない。

4）安全対策関係

・ 本工事は、交通誘導員の配置予定はない。ただし、近接工事の請負業者と調整をし、別途必要な場合は甲乙協議にて対応することとする。

・ 公共・公益施設（鉄道、ガス、電気、電話、水道等）からの施工上の制約はない。

・ 有毒ガス及び酸素欠乏等の対策は、特段考慮していない。

5）工事道路関係

・ 工事用車両の出入りに際し、土砂等を撒き散らさないよう十分注意するとともに、運搬道路等を汚した場合は速やかに清掃を行うこと。

6）仮設備関係

・ 本工事で設置した仮設備については、工事目的物が完成した段階で撤去するものとする。

7）建設副産物関係

・ 別紙による。

8）工事支障物件等

・ 工事区域の占用等の支障物件については、地上、地下すべて移転を完了している。

9）薬液注入関係

・ 薬液注入工法の施工予定はない。

10）その他

・ 工事用資機材の仮置きは、特段考慮していない。

・ 現場発生品及び支給品等はない。

・ 関係機関・自治体等との近接施工は無い。

・ 新技術・新工法・特許工法は予定していない。

・ 本工事においては、引渡前に部分使用は予定していない。

・ 用水の取水については、特段考慮していない。

第3章 その他

第1項

県産品資材の優先使用

佐賀県リサイクル認定製品に登録されている、熔融スラグ入りコンクリート二次製品に該当する規格については、その製品を原則使用すること。また、認定製品の登録状況により元請業者から新材使用の協議があった場合は、工事打合せ簿により監督員の承諾を得るものとする。

第2項

三者調整会について

施工に当たって発生する技術的諸問題の解決を図るため、三者（発注者、請負者（施工者）、設計者）のいずれかの者の要望に応じ、統括監督員（担当課長）がその必要を認めたときに設置するものとする。

この会での調整事項は次の事項とする。

・ 設計図書と現地との不整合等の確認

・ 設計条件、設計時の不確定要素の確認

・ その他、施工にあたって技術的に留意すべき事項の確認

※調整会の費用について

この調整会開催に係る設計者及び発注者に対する費用は、発注者が負担する。請負者（施工者）に対する費用は、工事打合せに含まれるため施工者の費用とする。

第3項

ワンデーレスポンスについて

1）この工事はワンデーレスポンス実施対象工事である。

「ワンデーレスポンス」とは現場の問題発生に対する迅速な対応の実施をいい、受注者からの工事打合簿による質問、協議への回答は、基本的に「その日のうち（24時間以内）」に回答するよう対応する。ただし、即日回答が困難な場合は、いつまでに回答が必要なのかを受注者と協議のうえ、回答期限を設けるなど、何らかの回答を「その日のうち」にすることである。

2）受注者は計画工程表の提出にあたって、作業間の関連把握や工事の進捗状況等を把握できる工程管理方法について、監督職員と協議を行うこと。

3）受注者は監督職員に対し、漠然と相談や質問をするのではなく、必要最小限の「判断材料」及び、「理由」を揃えること。後に、追加資料を求める場合がある。

4）受注者は工事施工中において、問題が発生した場合及び計画工程と実施工程を比較照査し、差異が生じた場合は速やかに書面にて監督職員へ報告すること。

5）効果・課題等を把握するためアンケート等のフォローアップ調査を実施する場合があるため、協力すること。

第4項

電子納品について

1）本工事は電子納品対象工事とする。電子成果品とは、「電子納品運用ガイドライン佐賀県県土整備部）」及び国土交通省等の「工事完成図書（土木設計業務等）の電子納品要領（以下、「要領」という。）」に基づいて作成した電子データを指す。

2）成果品は、「要領」に基づいて作成した電子成果品を電子媒体（CD-R）で2部、紙成果品を1部提出する。「要領」で特に記載のない項目については、原則として電子データを提出する義務はないが、「要領」の解釈に疑義がある場合は監督職員と協議のうえ、電子化の是非を決定する。なお、電子納品の運用にあたっては、国土交通省等の「電子納品運用ガイドライン【土木工事編（業務編）】」を参考にするものとする。

3）検査帳票を電子データとする場合は「電子納品運用ガイドライン（佐賀県県土整備部）」に基づいて作成した電子検査帳票を電子媒体（CD-R）で1部提出する。

4）成果品の提出の際には、電子納品チェックシステムによるチェックを行い、エラーがないことを確認した後、ウイルス対策を実施したうえで提出すること。また、検査帳票についても同様の取り扱いとする。

5）電子データで提出する電子成果品及び電子検査帳票の押印（印影）の取り扱いは、電子納品ガイドラインによることとする。

6）受注者は、本工事を実施するにあたり、事前協議を実施するとともに、結果を事前協議チェックシートに記載し、施工計画書に添付する。また、その他内容に疑義を生じた場合は、速やかに監督職員と協議しその指示を受けなければならない。

第5項

建設業退職金共済制度の加入について

○佐賀県 県土整備部、農林水産部及び地域交流部土木工事等共通仕様書第1章第51節第3項受注者は、建設業退職金共済制度に加入し、その掛金納付書の写しを工事請負契約締結後1ヵ月以内及び工事完成時に、監督員を通じて発注者に提出しなければならない。

（※注1）

上記の仕様については、以下の取り扱いとする。

1）（※注1）：「及び工事完成時」とは、工事契約締結当初は、工場製作の段階であるため建設業退職金共済制度（以下「建退共制度」という）の対象労働者を雇用しないこと等の理由により、期限内（契約締結後1ヵ月）に当該工事に係る収納書を提出できない事情があると認められる場合において、あらかじめ発注者に申し出たときはこの限りではない。

2）請負契約額の増減変更があった場合において、共済証紙を追加購入したときは、当該共済証紙に係る収納書を工事完成時までに提出すること。また、購入しなかった場合は、その理由を書面より申し出ること。

3）受注者は、自ら雇用する建退共制度の対象労働者に係る共済証紙を購入し、当該労働者の共済手帳に共済証紙を貼付すること。

4）受注者が下請契約を締結する際は、下請業者に対して、建退共制度の趣旨を説明し、下請業者が雇用する建退共制度の対象労働者に係る共済証紙をあわせて購入し現物により交付すること。又は、建退共制度の掛け金相当額を下請代金中に算入し、下請業者の建退共制度への加入並びに共済証紙の購入及び貼付を促進すること。

5）下請業者の規模が小さく、建退共制度に関する事務処理能力が十分でない場合には、元請業者において事務処理を委託する方法もあるので、元請業者においてできる限り下請業者の事務の受託に努めること。

6）受注者は発注者から、共済証紙の受払い簿その他関係資料の提出を求められた場合には提出すること。

第6項

個人情報の取扱いについて

本工事により知り得た個人情報については、本工事の施工のためだけに使用するものとし、それ以外の目的に使用することを禁ずる。また、個人情報が記載された書類、図面等については、受注者において厳正に管理し、廃棄を行う場合においては、外部に漏洩することがないように適切に処理すること。

第7項

「設計変更会議」の設置

本工事は、設計変更手続きの透明性と公正性の向上及び迅速化を目的として、発注者と受注者が一堂に会して、設計変更の妥当性及び設計変更等に伴う工事中止等の判断の協議を行う場として開催する「設計変更会議」の設置対象工事である。なお、「設計変更会議」への参加については、「設計変更会議実施要領」による。

第8項

提案(工事特性・創意工夫・社会性等)について

受注者は、当該工事において、佐賀県土木工事成績評定要領 別表-1,2に示す考查項目の「工事特性」「創意工夫」「社会性等」に関して提案するものがあれば、工事打合簿等の書式で実施状況(提出様式-1,2)により提出することができる。

・ 提案する案件は、着工前に必ず発注者側と打合せを行うこと。

・ 着工前の打合せ及び実施後の最終的な提案に際し、実施状況(提出様式-1,2)を提出する。

・ 最終的な提案の期限は工事完了時までとし、その内容は明確に記載するとともに必要な資料を添付すること。

・ 事前打合せした案件の全てが評価されるとは限らないことに留意すること。

また、内容や効果等の記載が不適切なものは評価しない。

第9項

法定外の労災保険の付保

本工事において、受注者は法定外の労災保険に付さなければならない。

◎公共工事建設副産物処理について

1. 処理条件は下記のとおりとする。

	処理の区別 (下記より選択)	運搬数量 (％、 t)	運搬距離 片道 L(km)	運搬先所在地	処理施設名称等 (公共工事の場合は工事名)
コンクリート塊					
アスファルト・コンクリート塊	B	20.1t			
建設発生木材					
その他(具体的：)					
建設発生土	任意	316t			

イ．{A：自ら利用（現場内利用）・B：中間処理施設・C：最終処分場} への搬出及び〔指定・任意〕処分を記入

※コンクリート塊、アスファルト・コンクリート塊及び建設発生木材は、建設リサイクル法第16条により最終処分はできない。

2. 処理条件に変更が生じた場合は、発注者、受注者の協議により設計変更する。

3. 建設発生土を処分する場合は、着工前、完了後について以下の資料を提出すること。

(1) 着工前

○再生資源利用〔促進〕計画書（様式－1、2）

○任意処分の場合は、「発生土処分地に関する関係法律のチェックリスト」（様式－8）

○「着工前」建設発生土管理チェックリスト（様式－9）

(2) 完了後

○再生資源利用〔促進〕実施書（様式－1、2）

○発生土搬出管理表（様式－11）

○発生土処分終了報告書（様式－12）

○土量・写真管理資料

◎公共工事再生資材使用について


1. 再生資材の種類、使用数量

再生資材の種類、規格	設計数量（m3）
再生クラッシャラン、RC40	41


2. 条件の変更：処理条件に変更が生じた場合は、発注者、受注者の協議により設計変更する。

3. 再生資材使用における施工管理については、新規材使用の場合と同様にする。ただし、再利用施設からの材料の搬入については「再生資材利用確認表」（様式－13）を品質管理書類等に添付するものとする。

佐賀県競馬組合

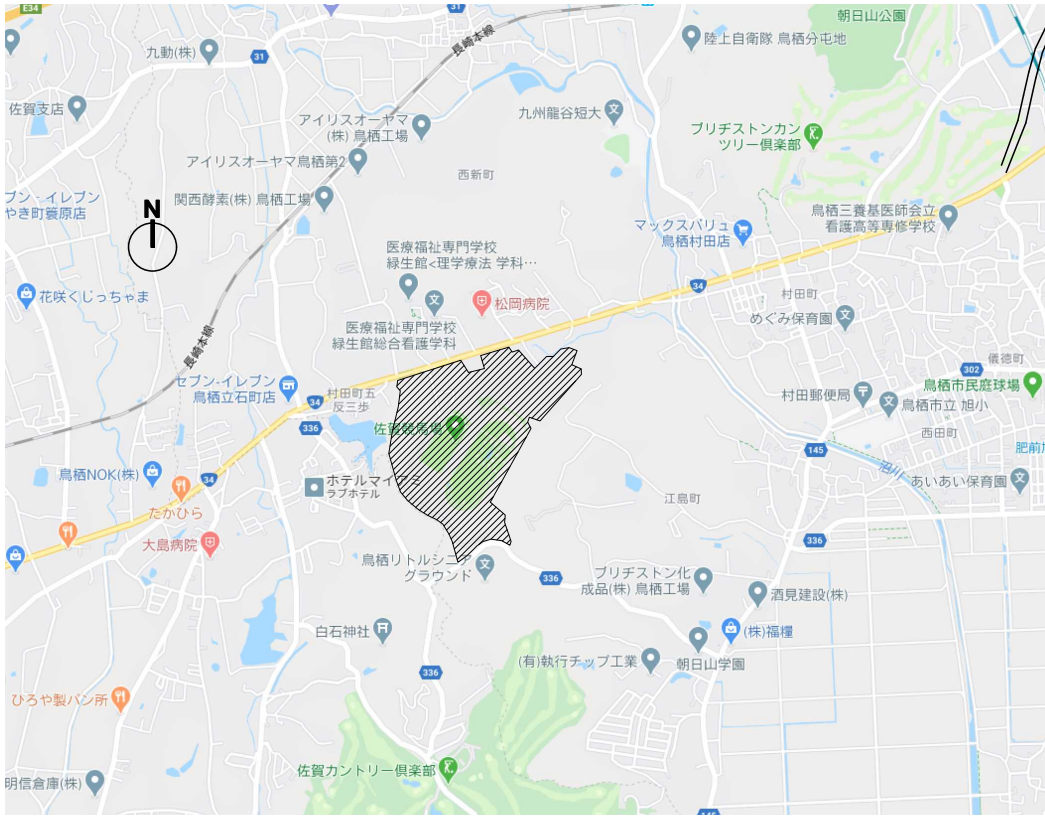


付近見取図

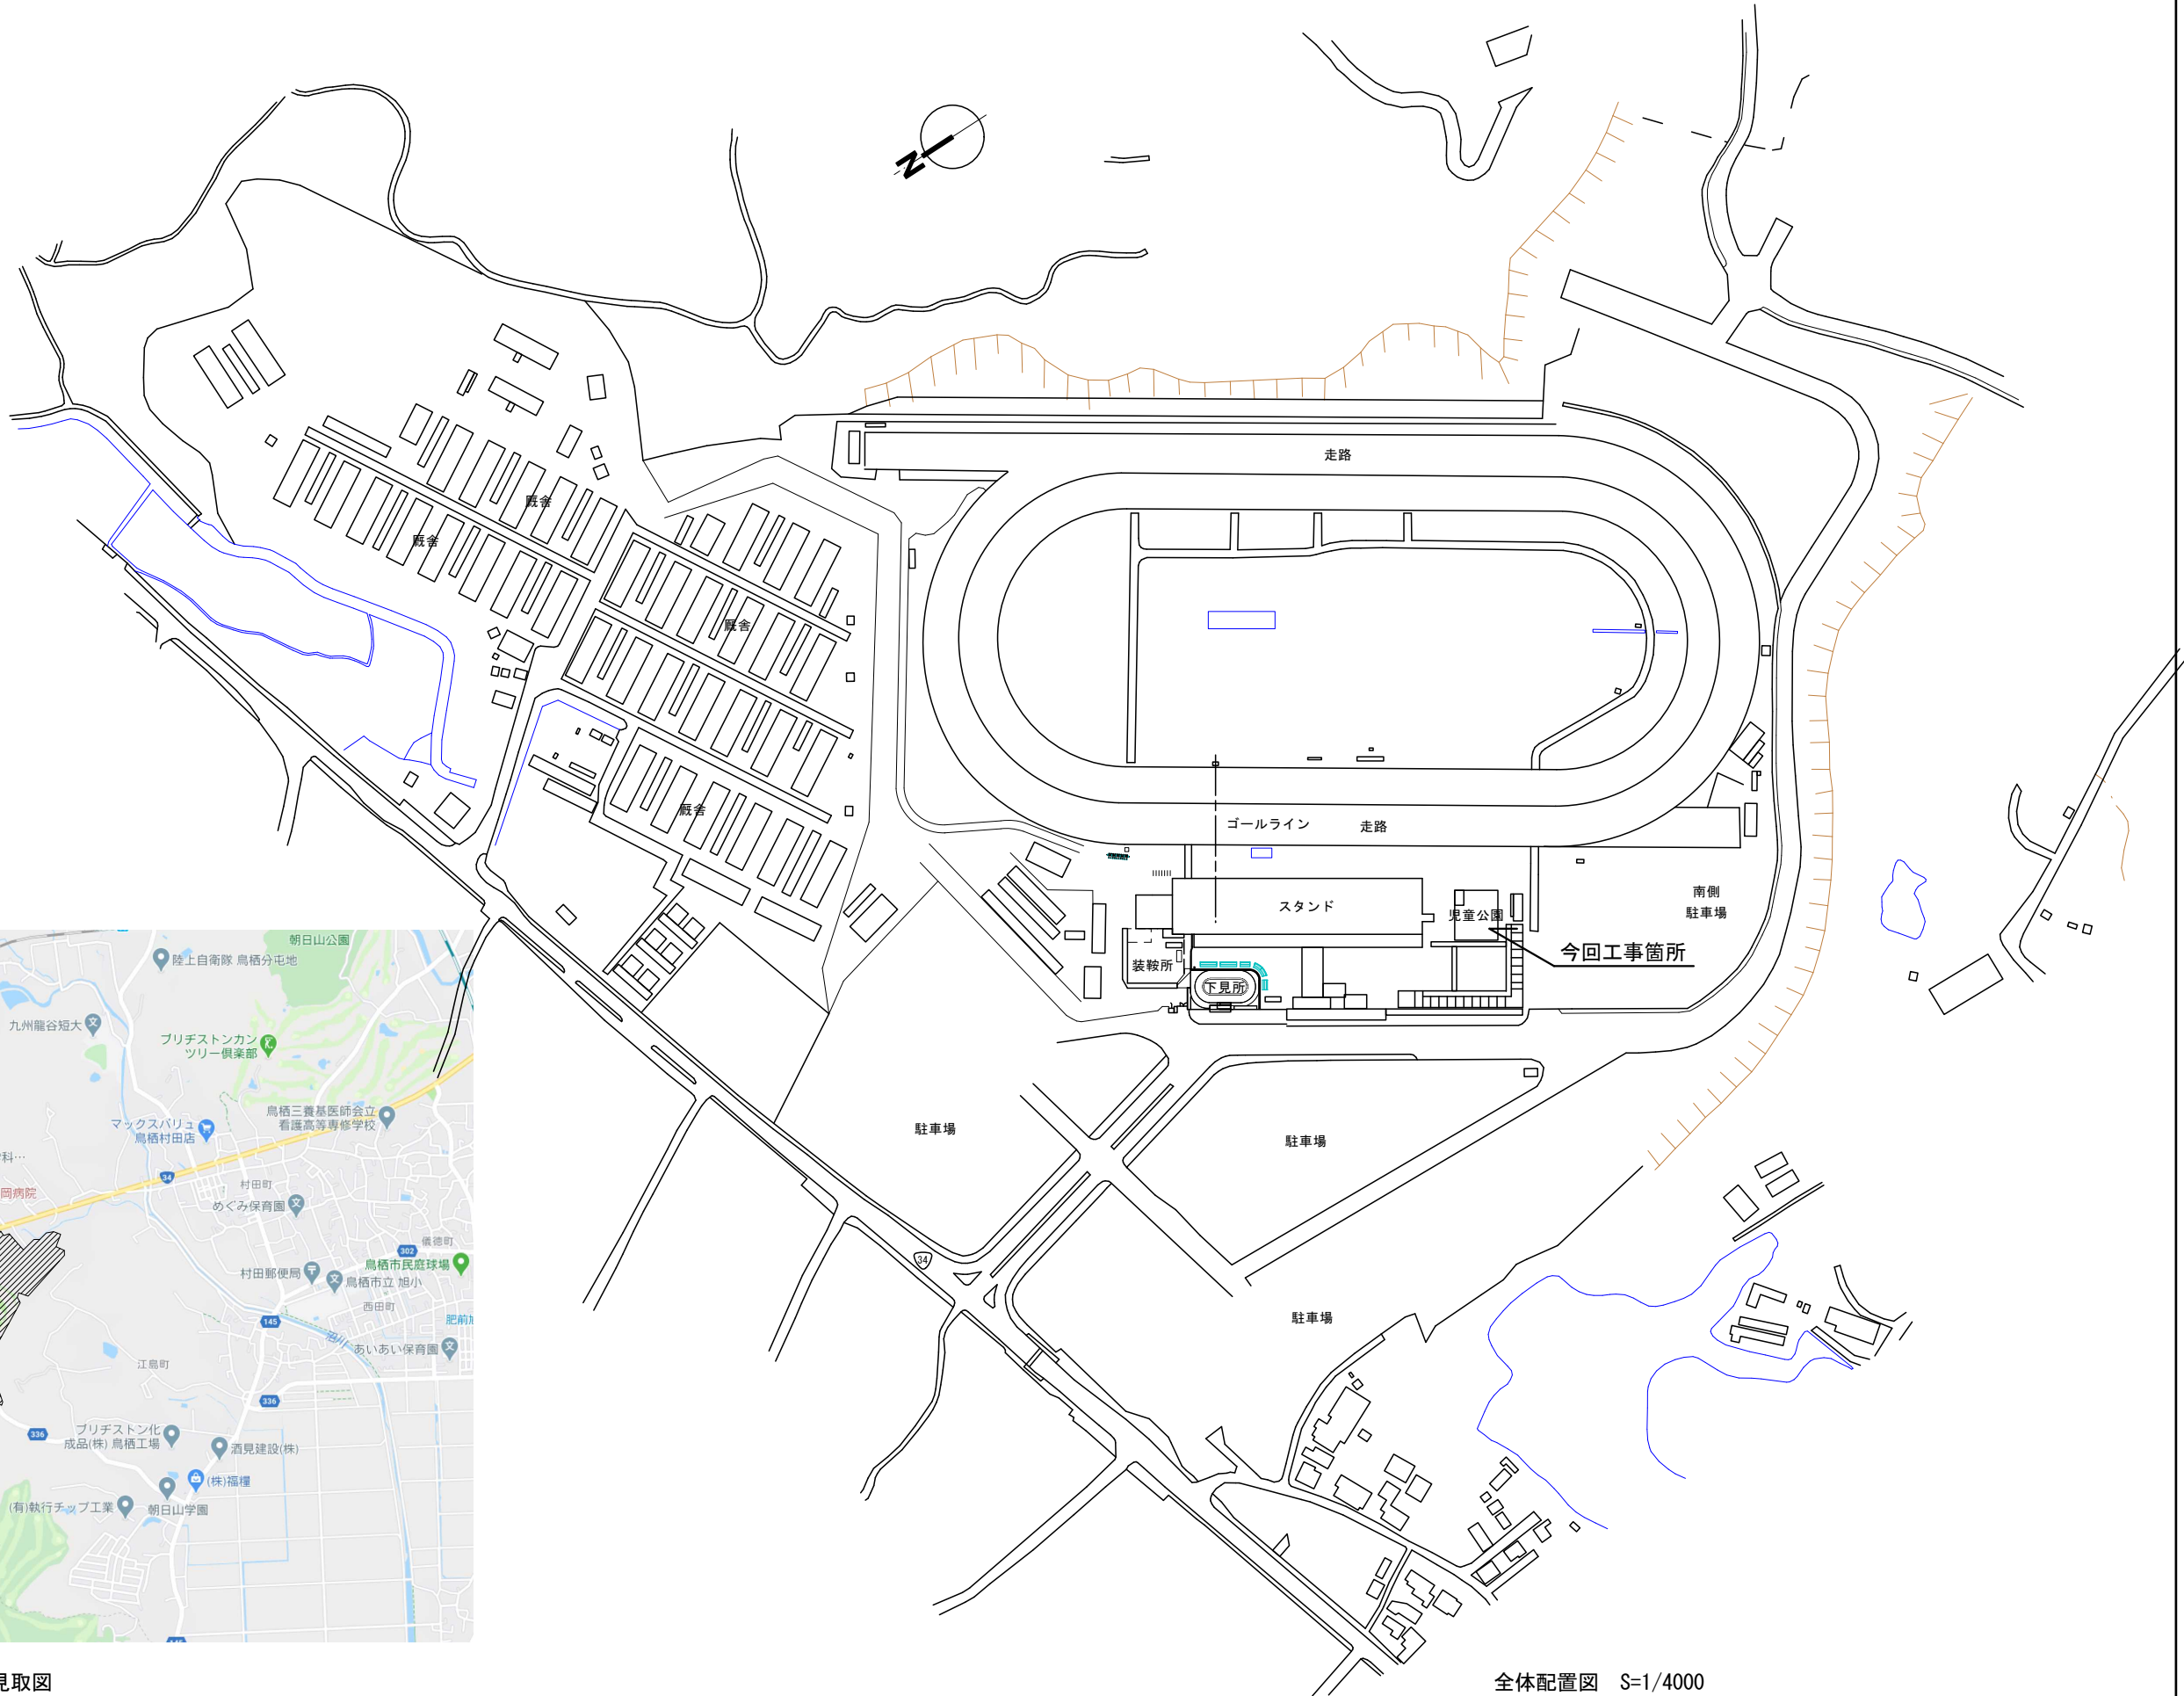


全体配置図 S=1/4000

			設計変更年月日				佐賀県競馬組合	工事名 児童公園遊具改修工事	縮尺 S=1/4000	有限会社 E N 建築事務所 事務所登録 佐賀県知事 第ほ-750	図番 A-02
			1 回	年	月	日					
			2 回	年	月	日					
			3 回	年	月	日					
							図面名 付近見取図・全体配置図	設計 年 月 日			

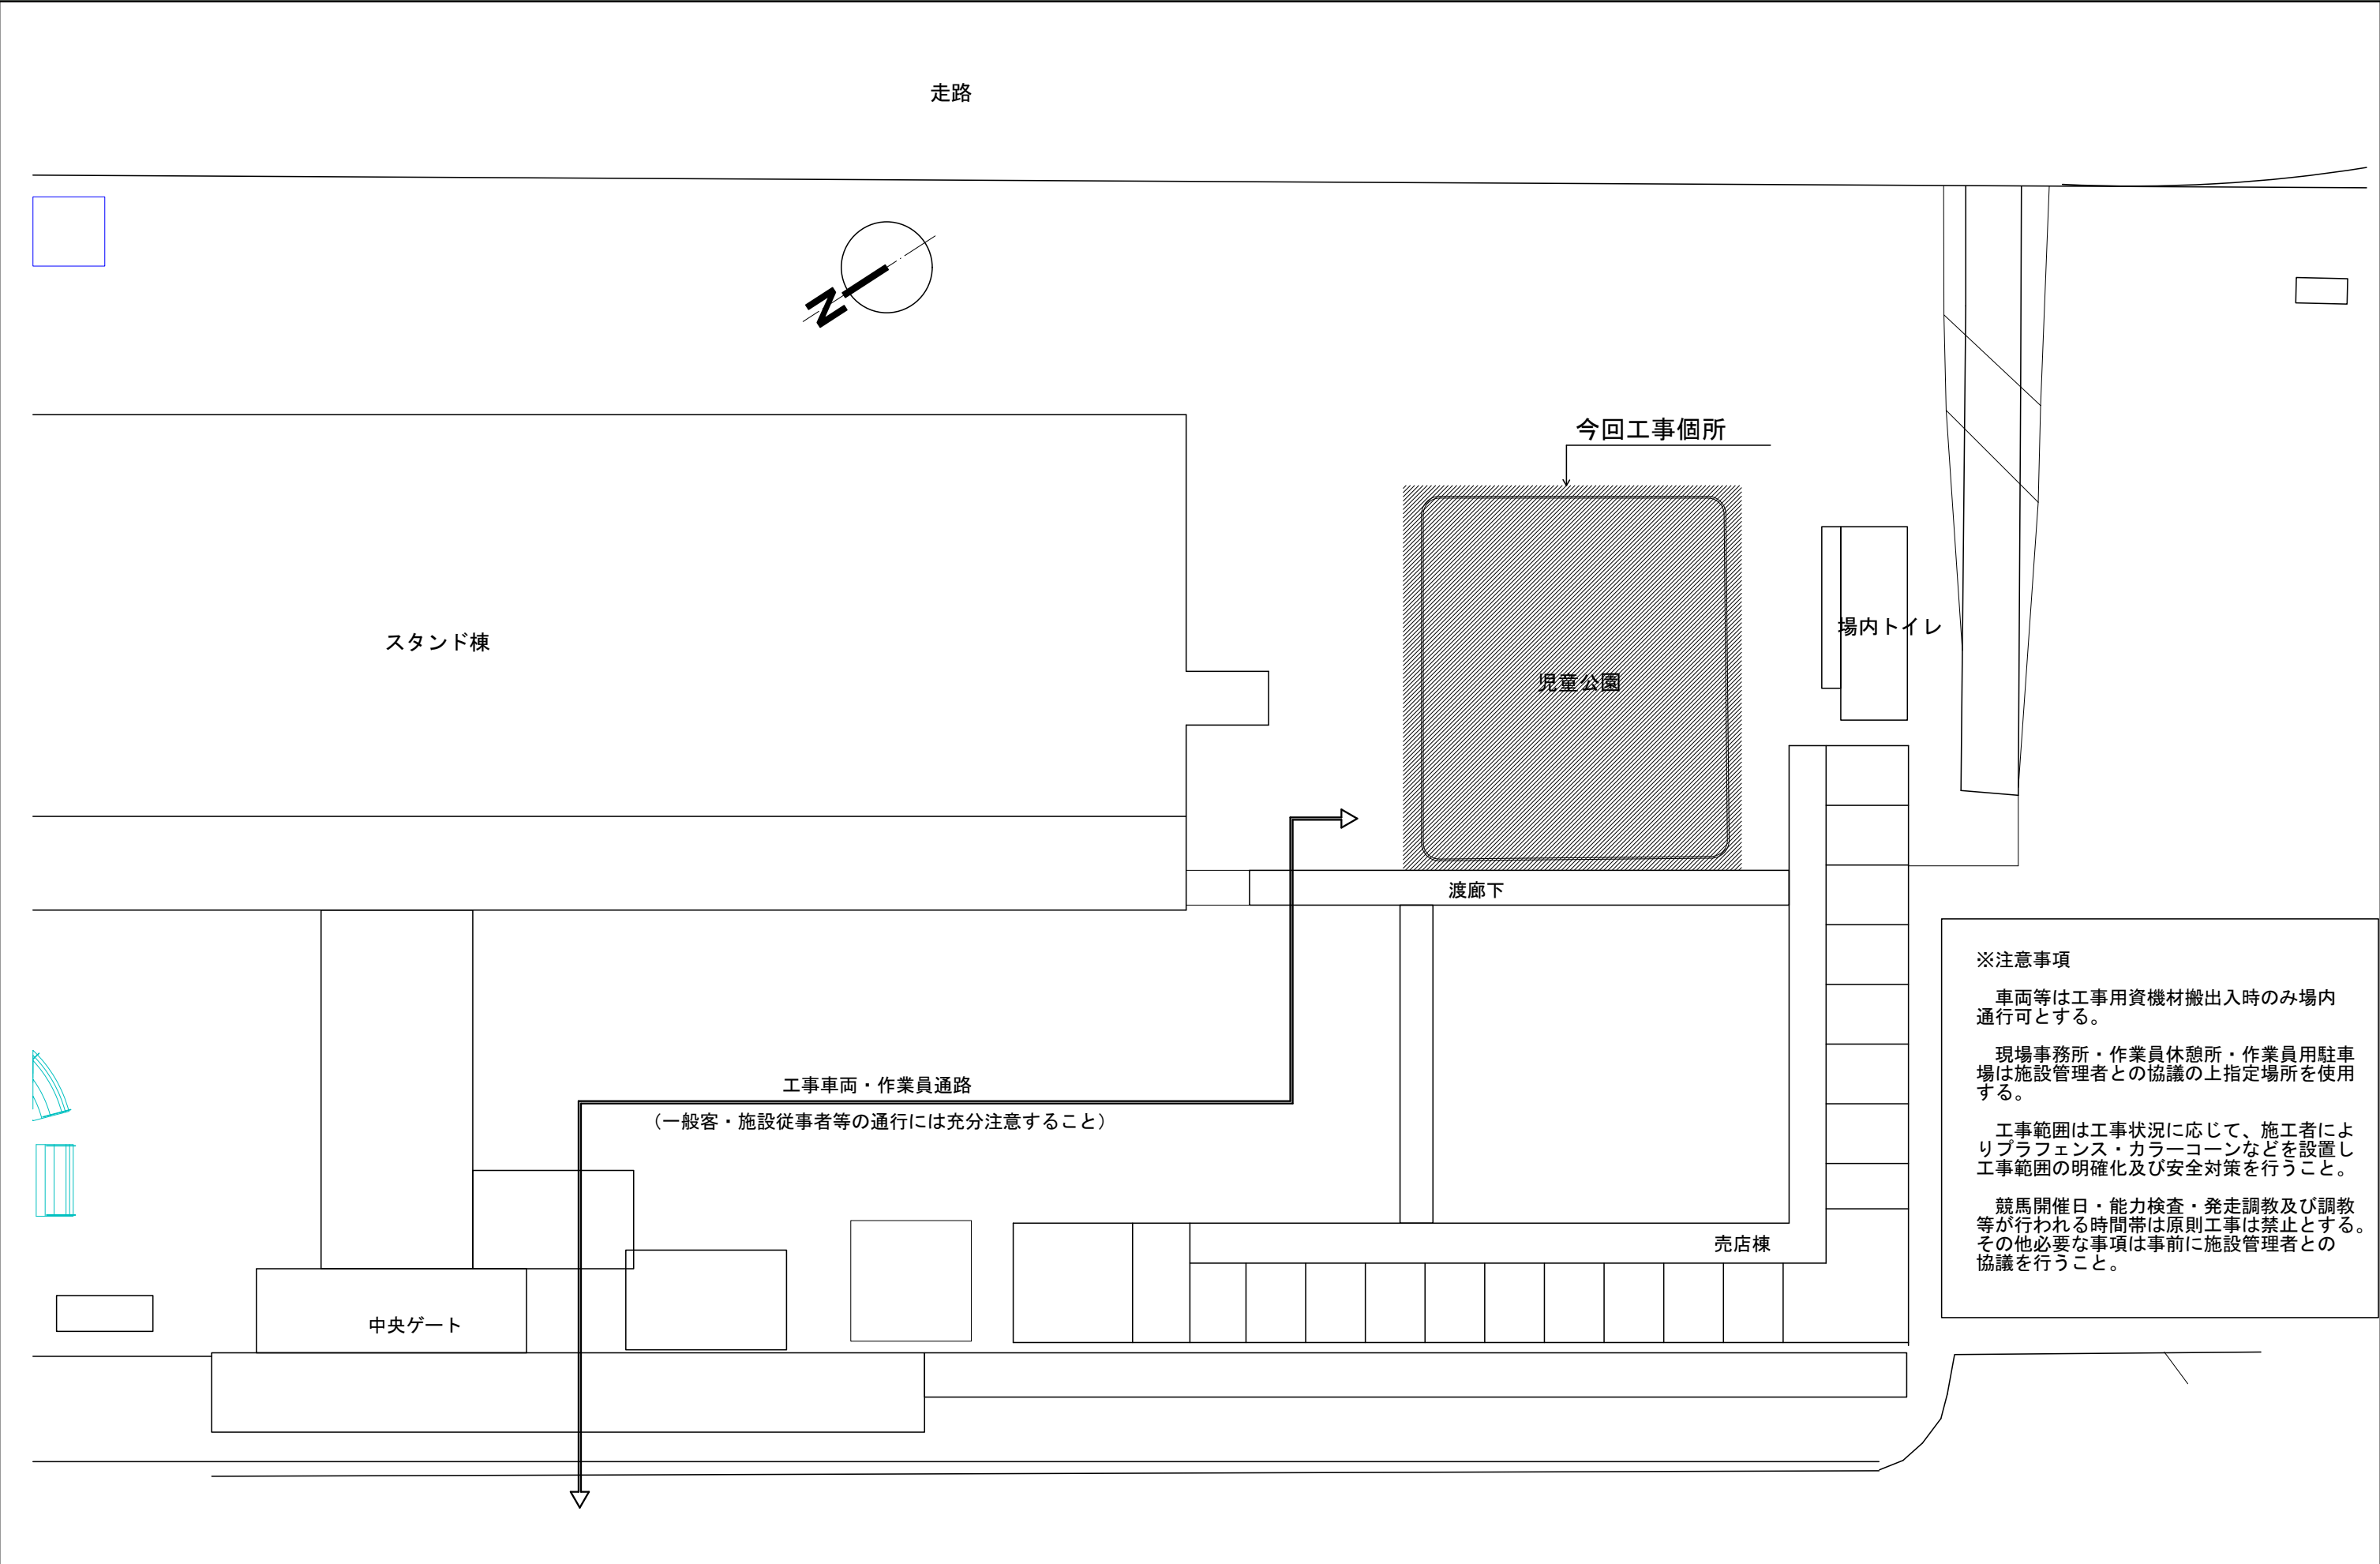

				設計変更年月日				佐賀県競馬組合	工事名 児童公園遊具改修工事	縮尺	1:500	有限会社 E N 建築事務所 事務所登録 佐賀県知事 第ほ-750		図書印 A-03		
				1 回	年	月	日			図面名 部分配置図	設計	年	月		日	
				2 回	年	月	日									
				3 回	年	月	日									

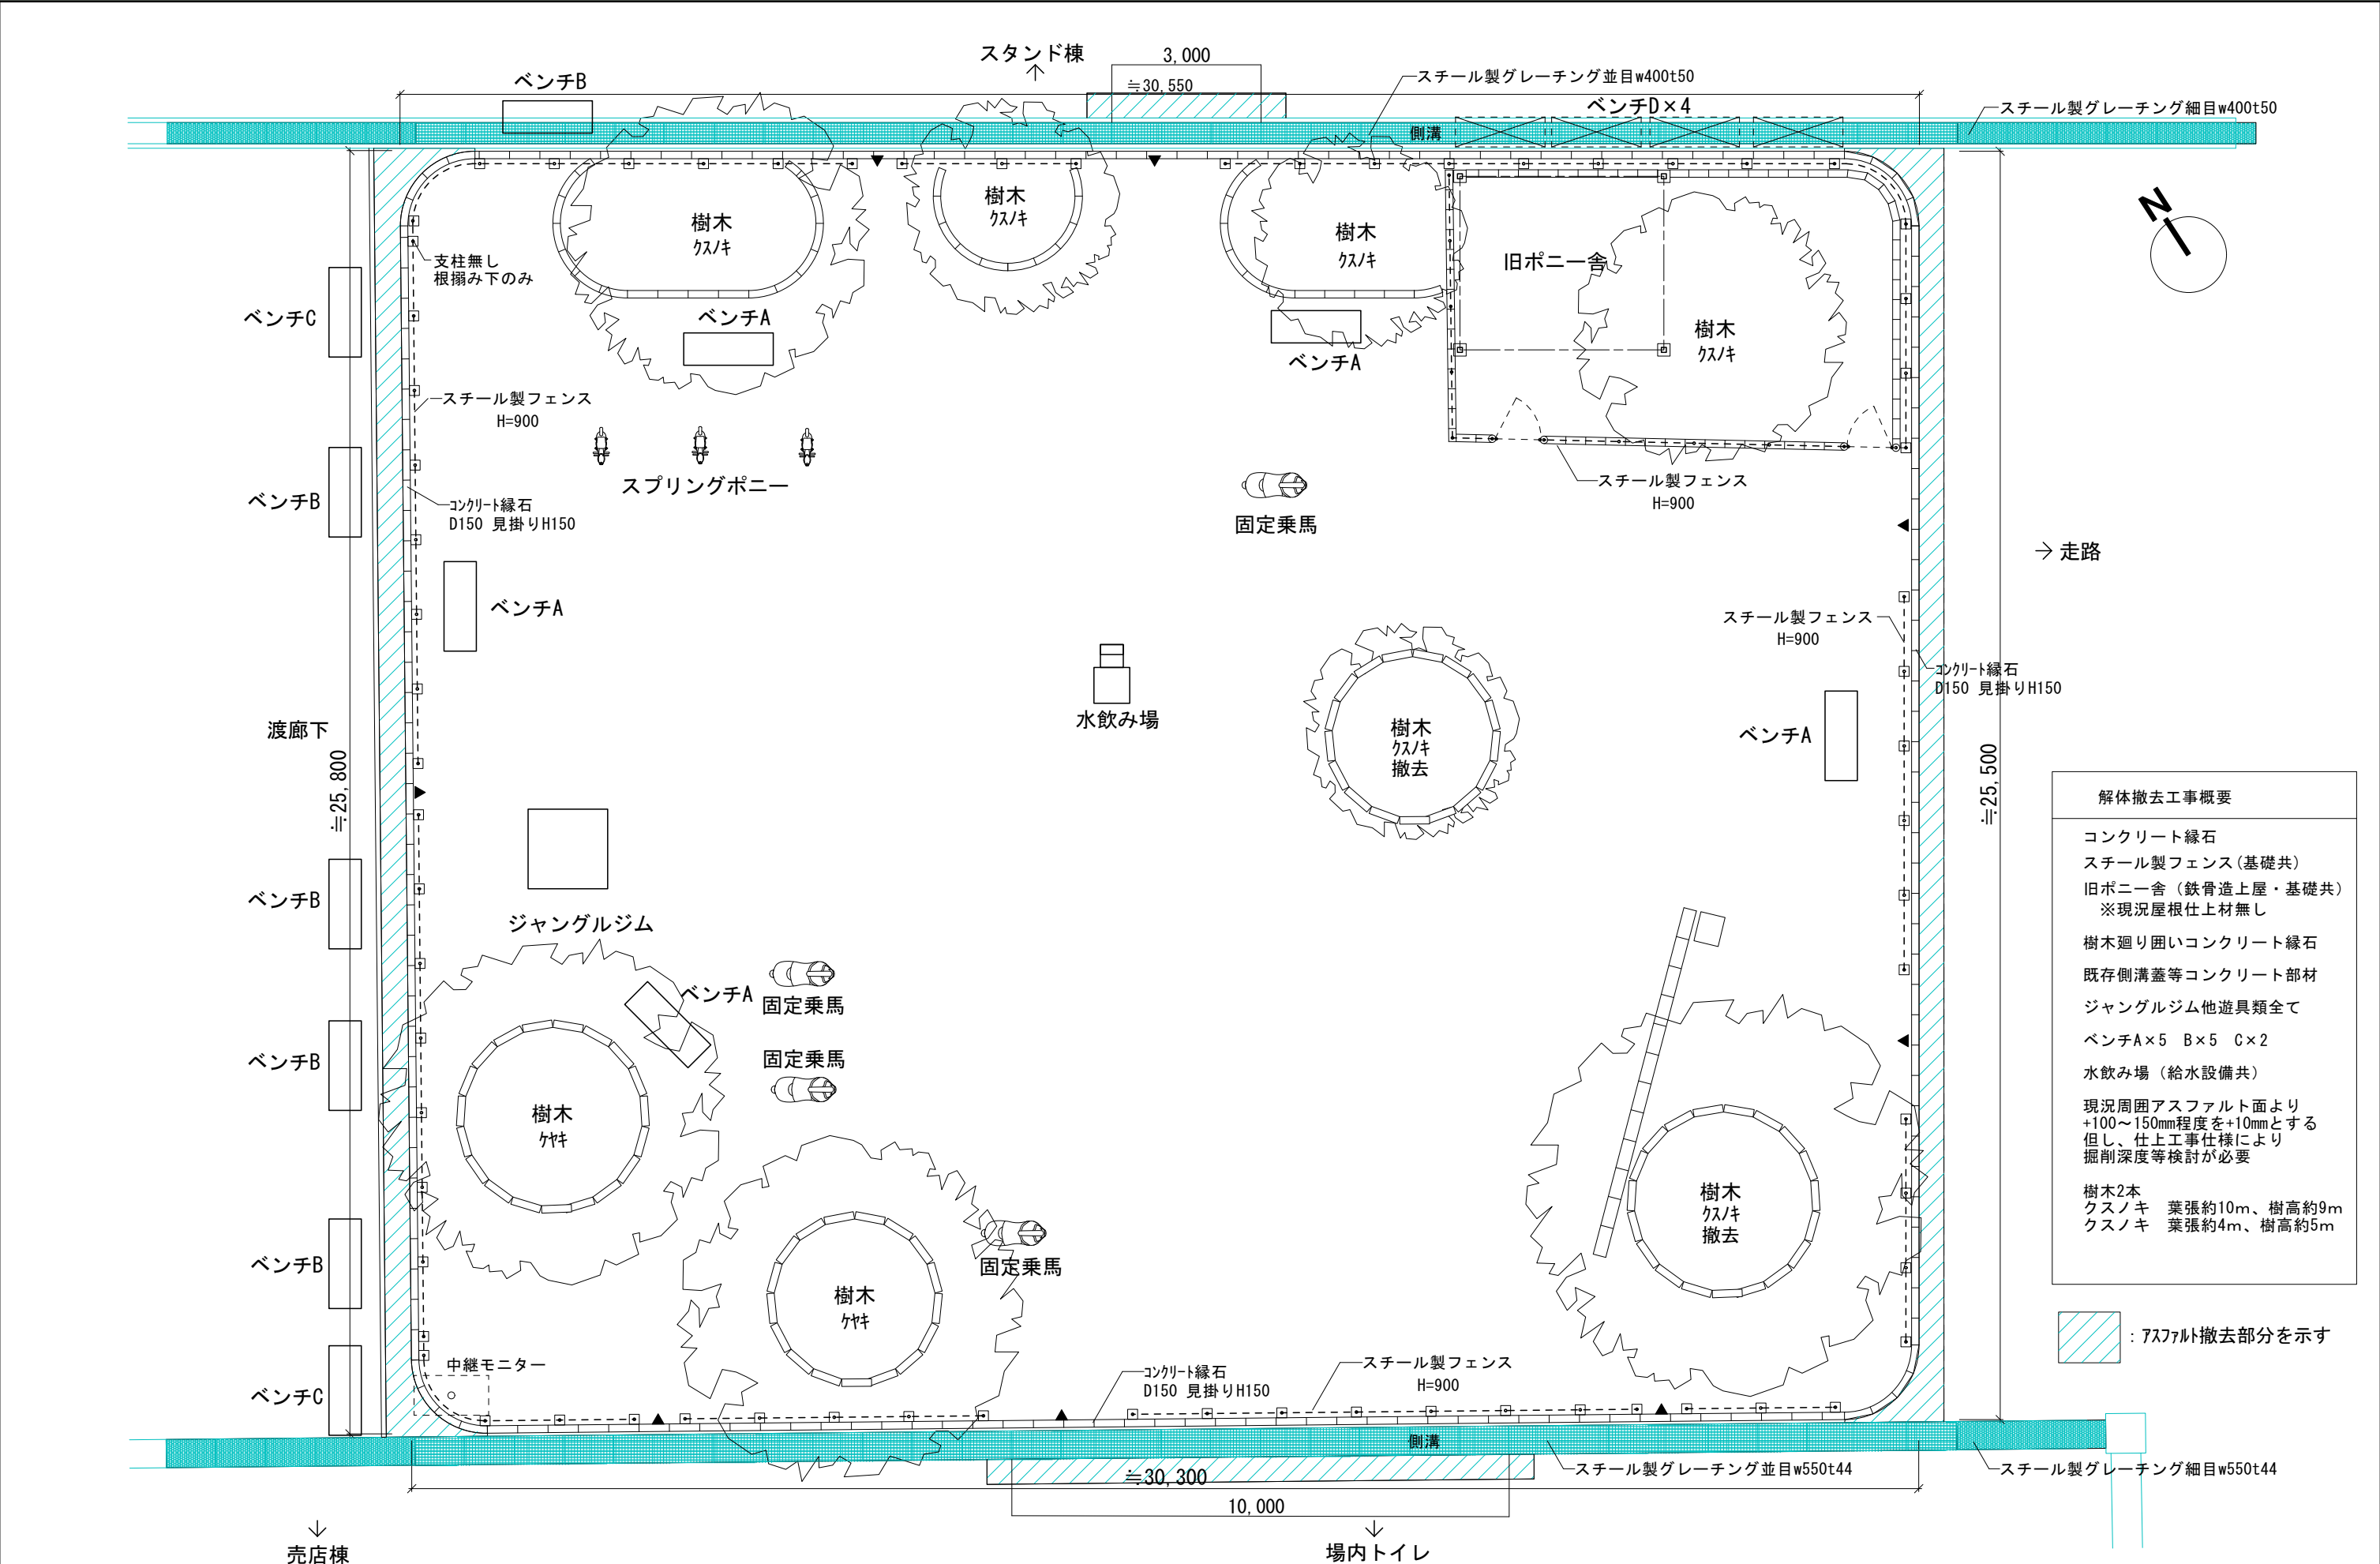

解体撤去工事概要

コンクリート縁石
スチール製フェンス(基礎共)
旧ポニー舎(鉄骨造上屋・基礎共)
※現況屋根仕上材無し



樹木廻り囲いコンクリート縁石
既存側溝蓋等コンクリート部材
ジャングルジム他遊具類全て
ベンチA×5 B×5 C×2
水飲み場(給水設備共)

現況周囲アスファルト面より
+100~150mm程度を+10mmとする
但し、仕上工事仕様により
掘削深度等検討が必要

樹木2本
クスノキ 葉張約10m、樹高約9m
クスノキ 葉張約4m、樹高約5m


: アスファルト撤去部分を示す

			設計変更年月日				佐賀県競馬組合	工事名 児童公園遊具改修工事	縮尺 1:120	有限会社 E N 建築事務所 事務所登録 佐賀県知事 第ほ-750	図番 A-04
			1 回	年	月	日					
			2 回	年	月	日					
			3 回	年	月	日					
							図面名 配置図改修前	設計 年 月 日			

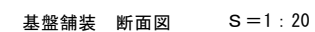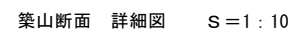


- ・寸法、形状等はメーカーにより多少相違があるため、「参考図」として掲載している。
- ・製品の使用にあたっては、参考図以外のものでも同等品以上であれば使用できる。

		設計変更年月日	佐賀県競馬組合	工事名 児童公園遊具改修工事	縮 1:400 1:10 尺 1:20 1:50	有 限 会 社 E N 建 築 事 務 所 事務所登録 佐賀県知事 第ほ-750	図 面 号 A-06
	1 回	年 月 日					
	2 回	年 月 日		図 面 名 人工芝築山 詳細図 (参考図)	設計 年 月 日		
	3 回	年 月 日					

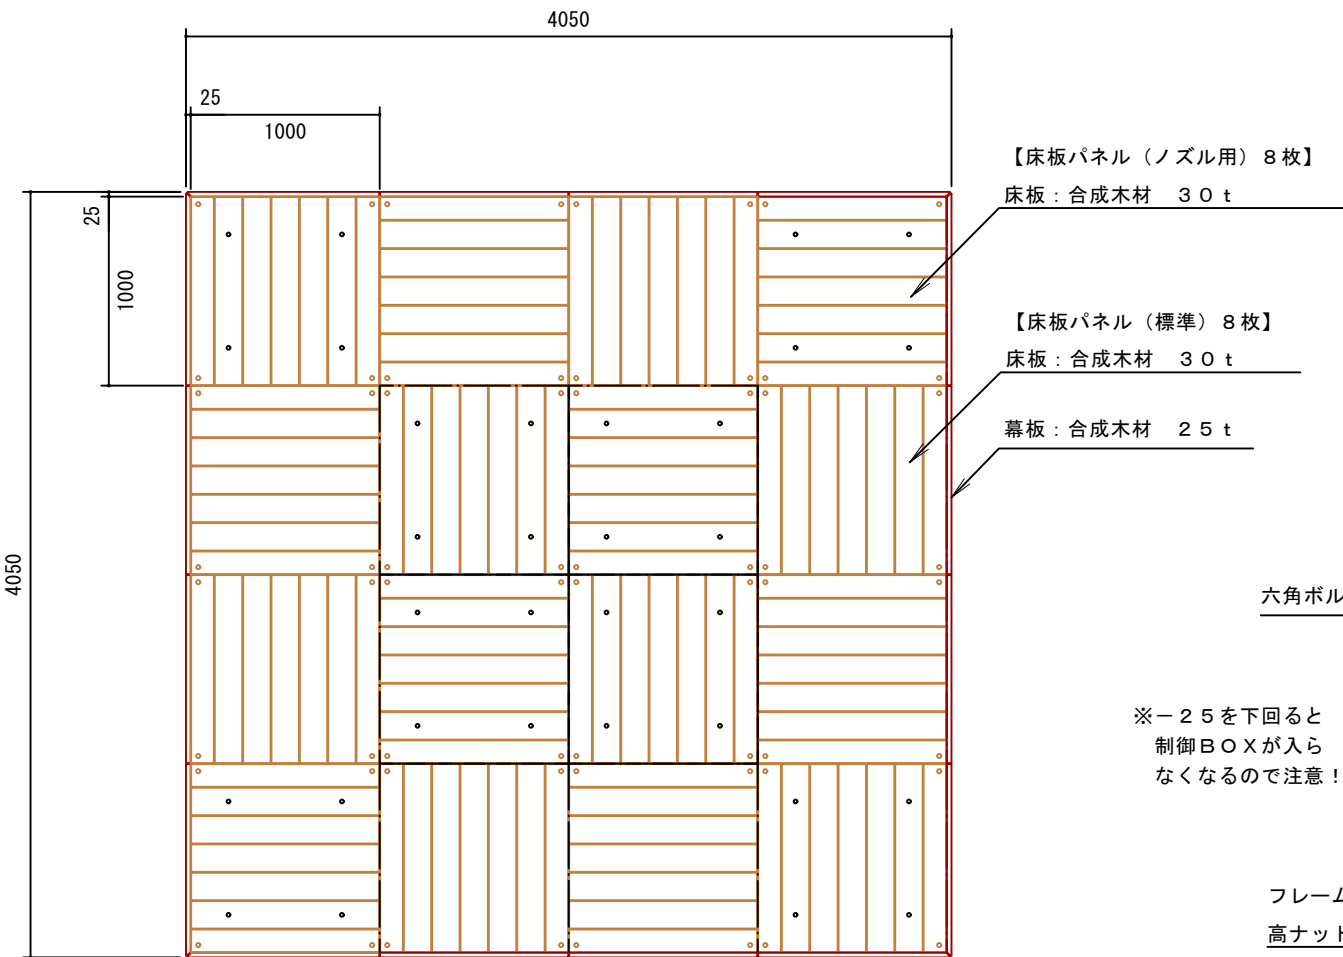



平面図 S = 1 : 40

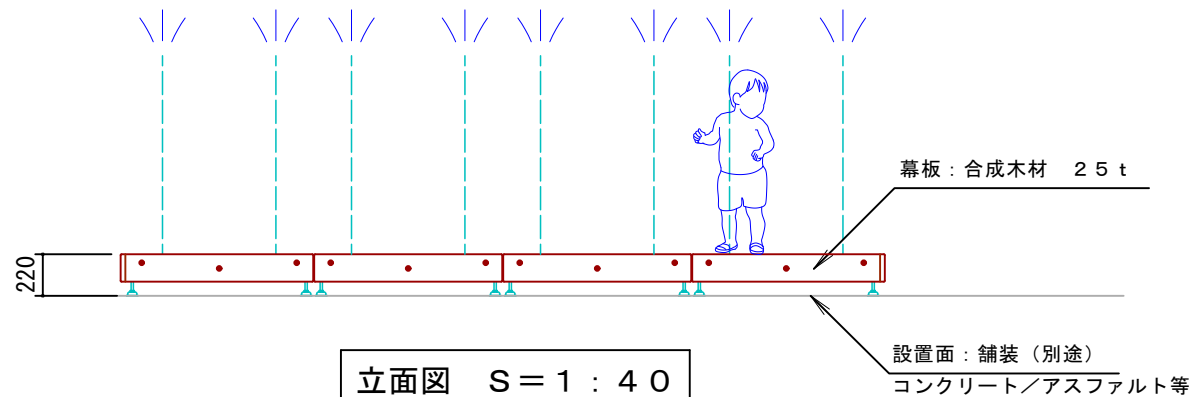

立面図 S = 1 : 40


合成木材は、木粉入り再生プラスチックとし、エコマーク認定100%リサイクル品とする。
鋼材は、溶融亜鉛メッキ処理（無塗装）とする。
本製品は、（一社）日本公園施設業協会賠償責任保険加入製品とする。
本製品は、ISO9001認証取得企業製品とする。
本製品は、（株）中村製作所製品FD-02-001同等品以上とする。

冬期は、配管内の水が凍結し、装置が破損する恐れがあります。
電磁弁と各ノズルユニットをつないでいるホースの根本（ホースバンド）を外し、配管内の水抜きを行ってください。

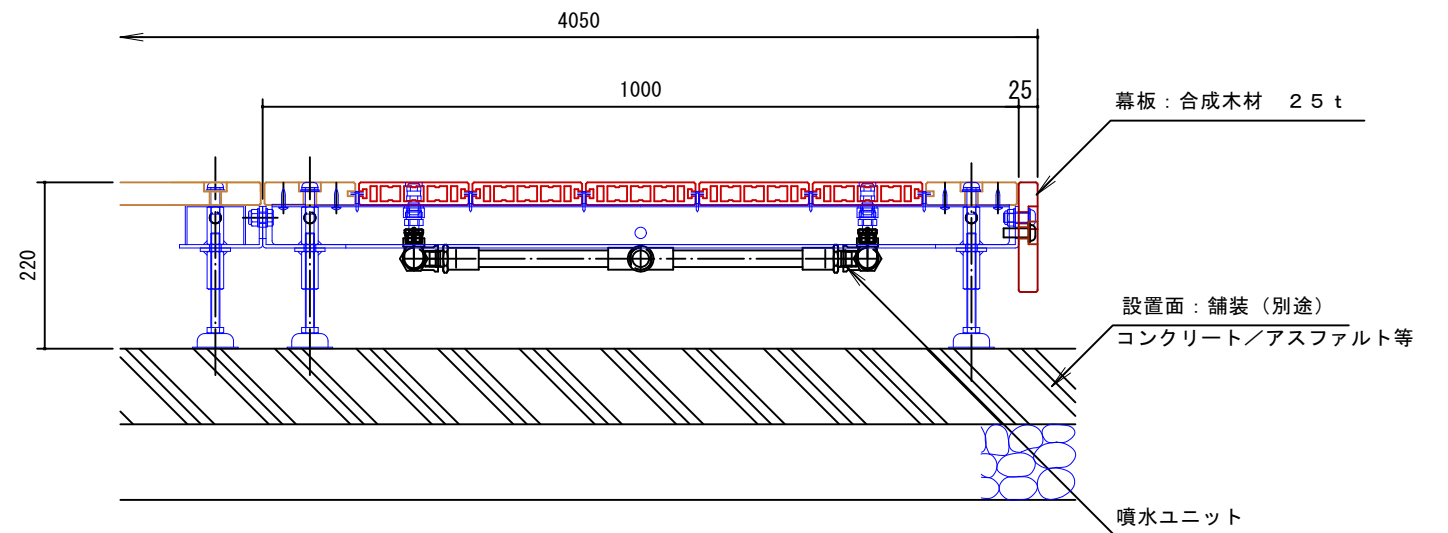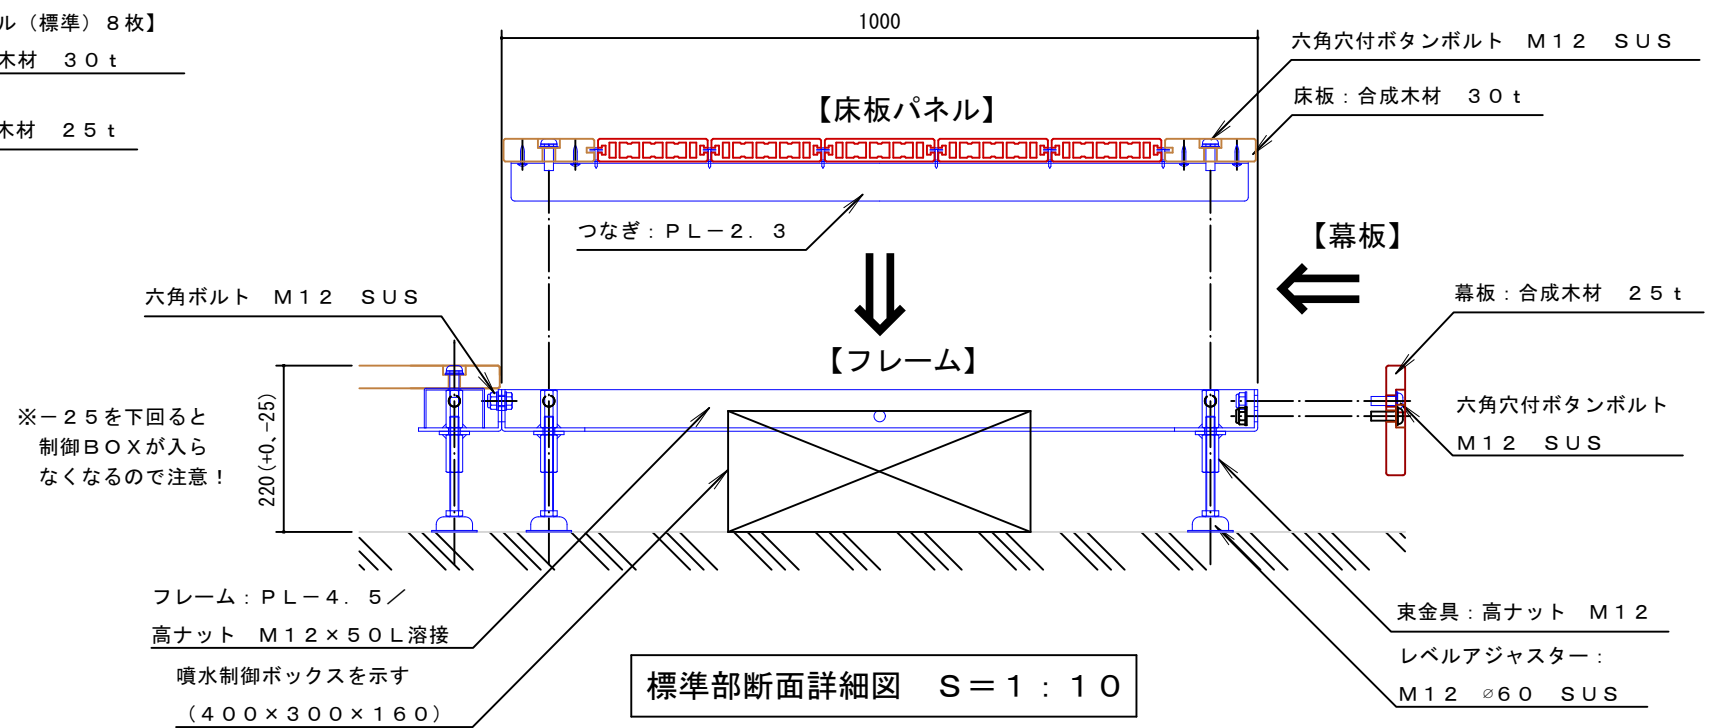


噴水ユニット部断面図 S = 1 : 10


設計変更年月日			佐賀県競馬組合	工事名 児童公園遊具改修工事 図面名 ファウンテンデッキ（参考図） 平面図、立面図、断面図	縮尺 1:40 1:10 設計 年 月 日	有限会社 E N 建築事務所 事務所登録 佐賀県知事 第ほ-750	図番 A-07
1回	年	月 日					
2回	年	月 日					
3回	年	月 日					

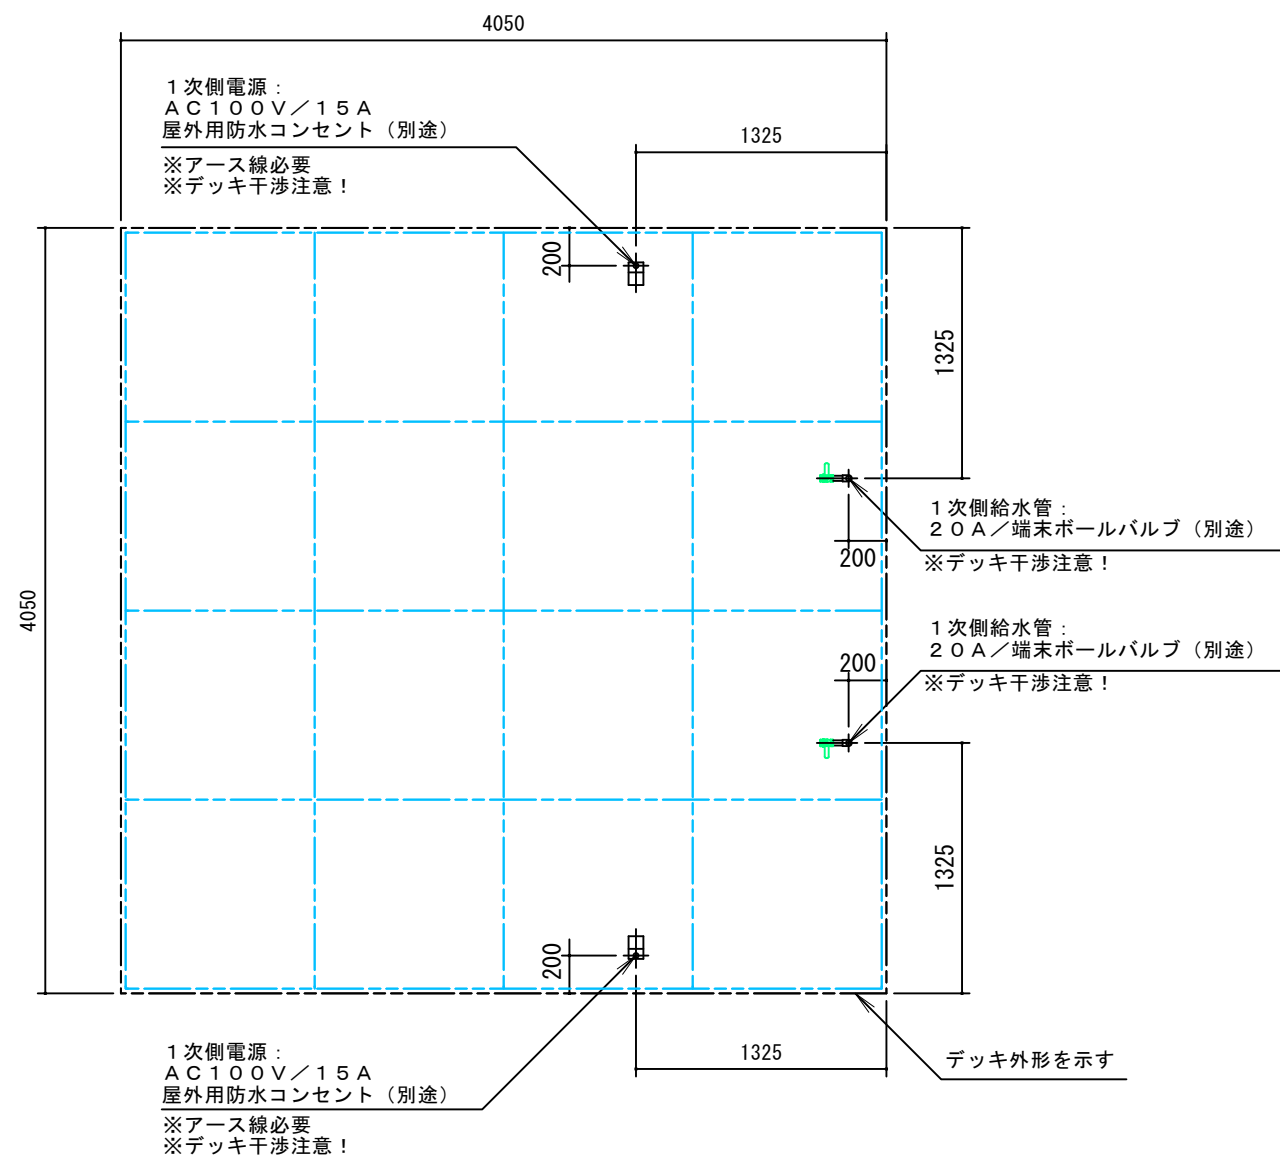

床下伏図 S = 1 : 40

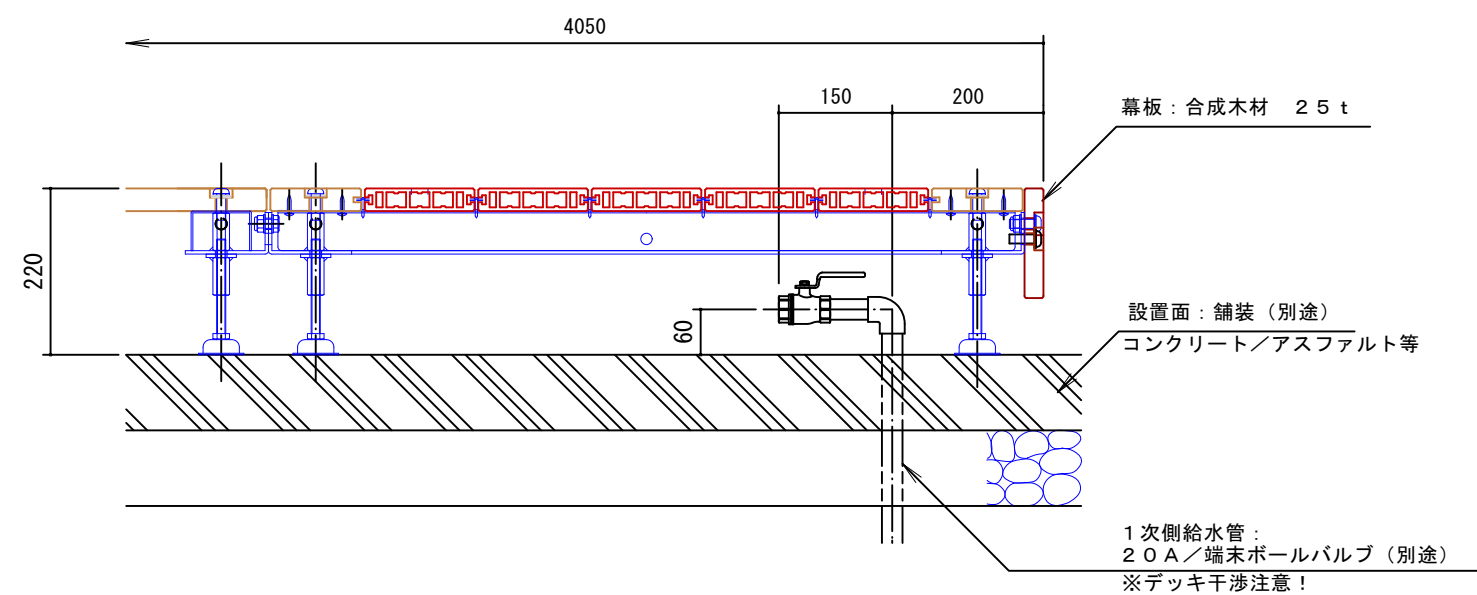


1次側給水管引込部断面図 S = 1 : 10

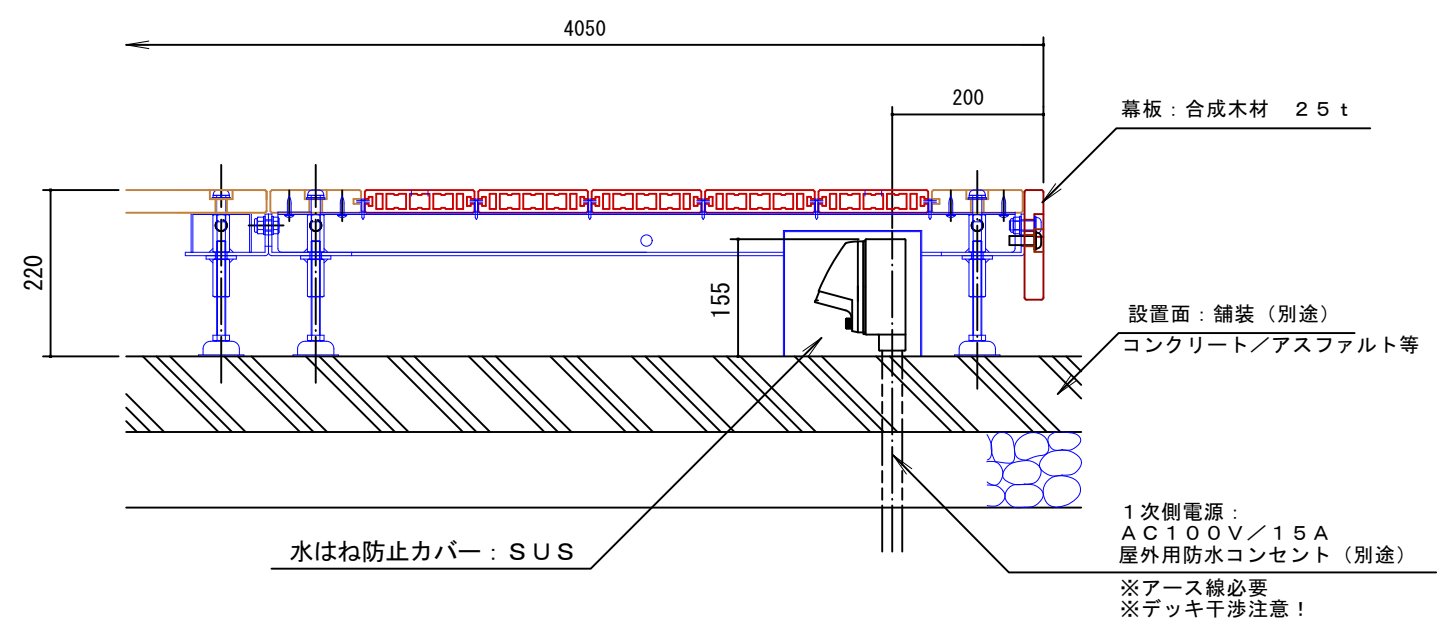

1次側電源引込部断面図 S = 1 : 10

			佐賀県競馬組合	工事名 児童公園遊具改修工事	縮尺 1:40 1:10	有 限 会 社 E N 建 築 事 務 所 事務所登録 佐賀県知事 第ほ-750	図番 A-08	
					図面名 ファウンテンデッキ（参考図） 床下伏図、1次側給水・電源引込部断面図	設計 年 月 日		
			設計変更年月日					
			1 回 年 月 日					
			2 回 年 月 日					
			3 回 年 月 日					

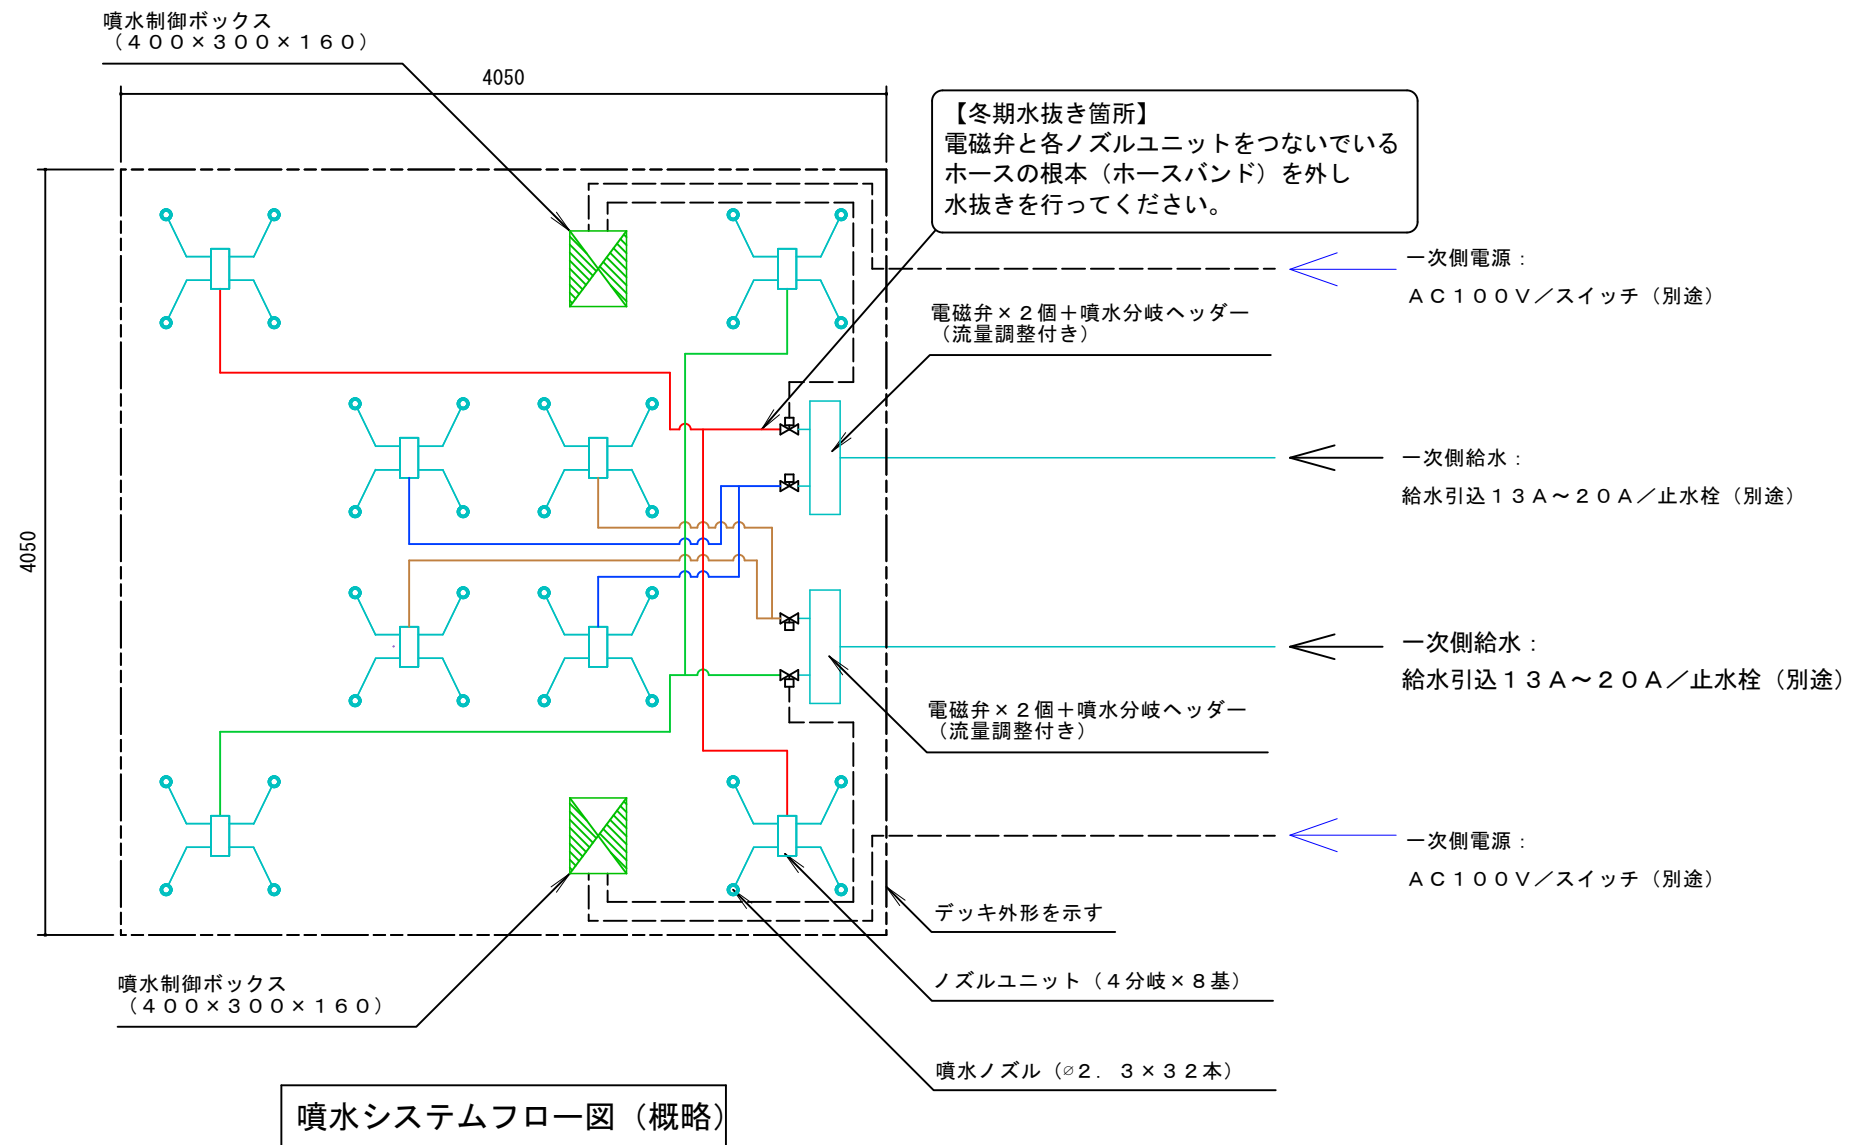

噴水システムフロー図（概略）

【動作について】


- ・一次側の給水（散水栓）などから、水道圧を利用してデッキに配置されたノズルに送水して噴水するシステムです。
- ・電磁弁の開閉による送水先の変更で、噴水の噴出場所を変化させます。
- ・噴水の噴出場所を変化させる際、プログラムによる繰返し動作となります。

※噴水は、8本ずつ×4ブロックに分かれて個別に噴出します。


【噴水高さについて】

- ・各電磁弁の開いているタイミングにより、噴水の出る場所が変化し、噴出水量の変化によって噴水の高さが変動します。


（参考値）ノズル16本噴出：約1100mm
ノズル 8本噴出：約2000mm

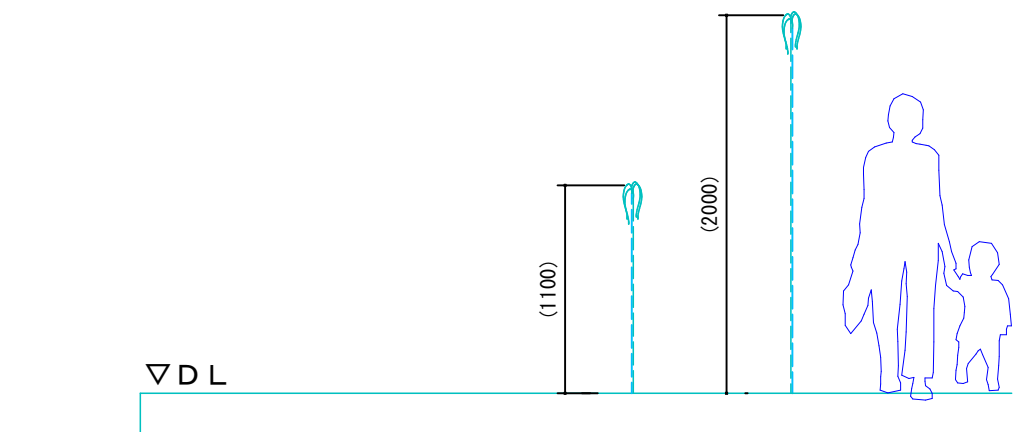


			設計変更年月日		佐賀県競馬組合	工事名 児童公園遊具改修工事	縮尺 N. S.	有 限 会 社 E N 建 築 事 務 所 事務所登録 佐賀県知事 第ほ-750	図番 A-09
			1 回	年 月 日					
			2 回	年 月 日					
			3 回	年 月 日					
					図面名 ファウンテンデッキ（参考図） 噴水システムフロー図（概略）	設計 年 月 日			

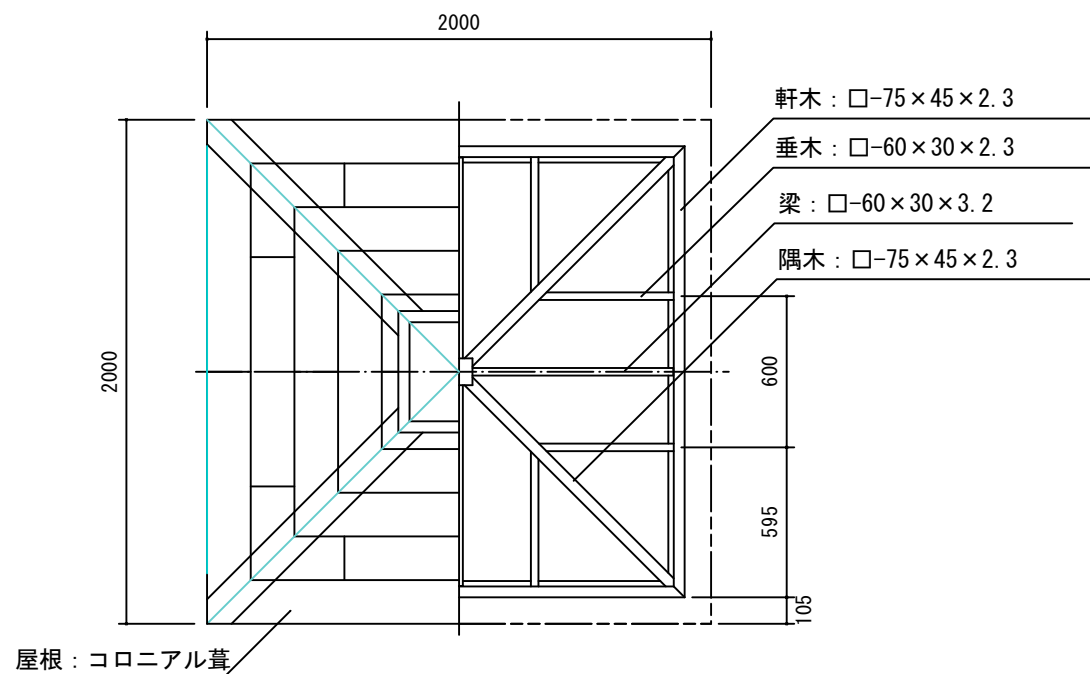


屋根伏/小屋組伏図 S = 1 / 30

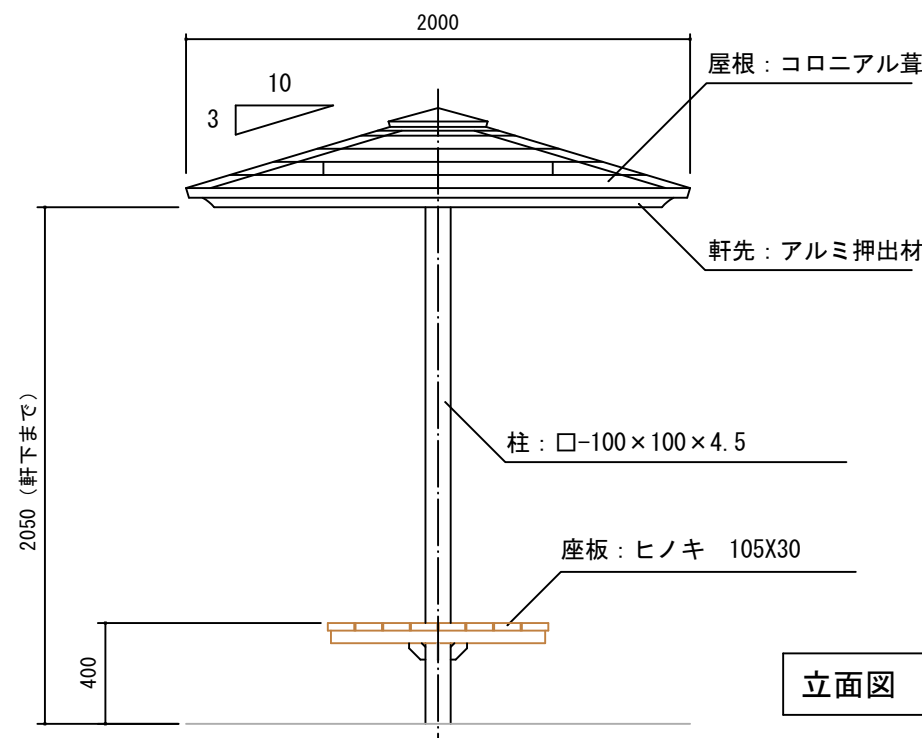


立面図 S = 1 / 30

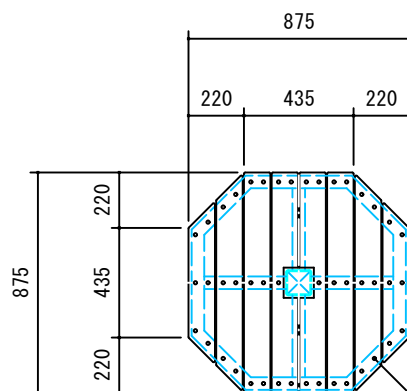

ベンチ部平面図

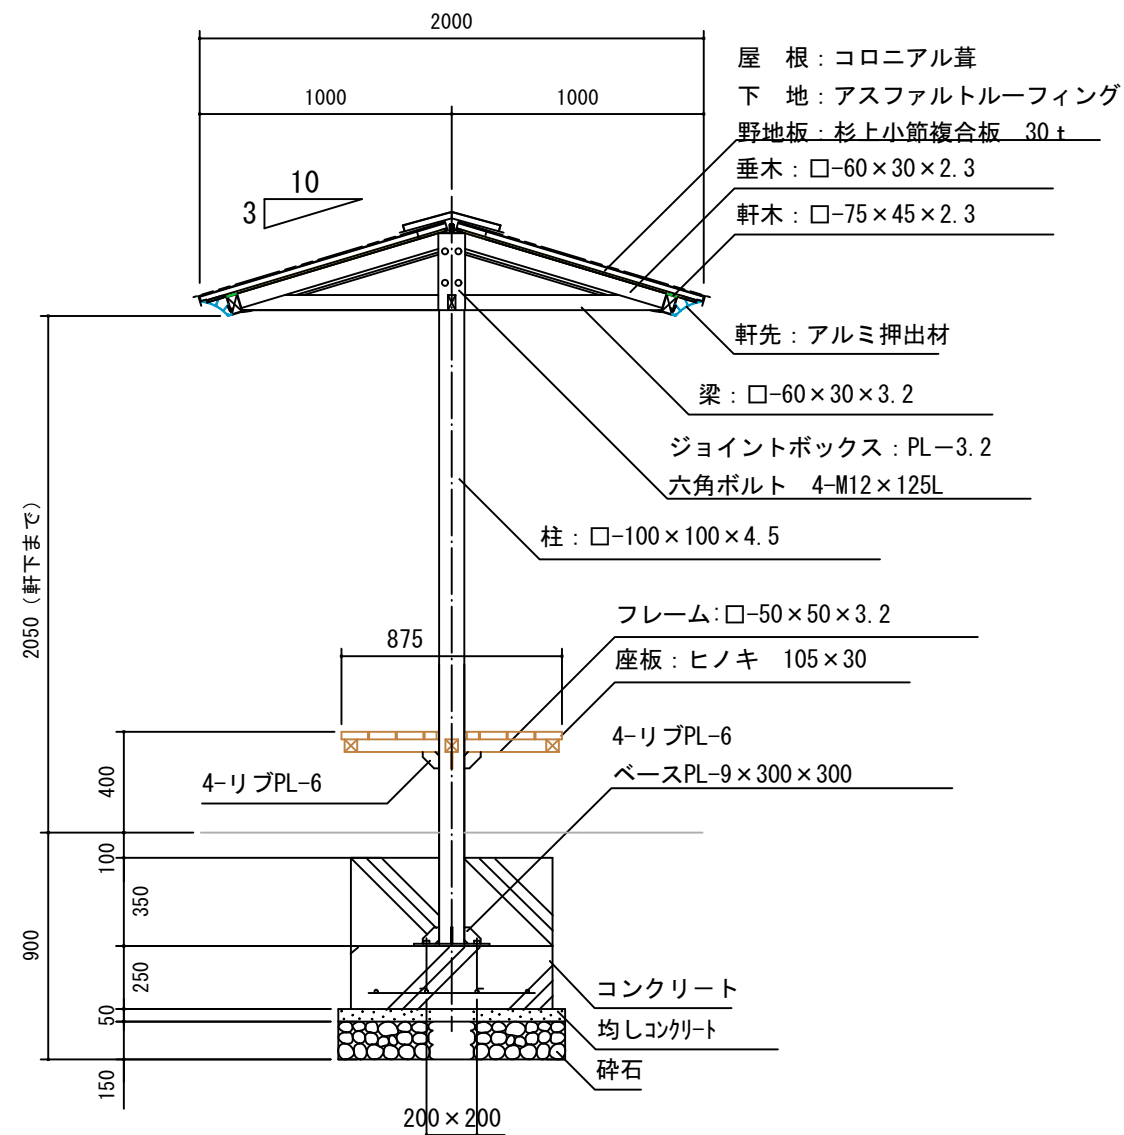


断面図 S = 1 / 30

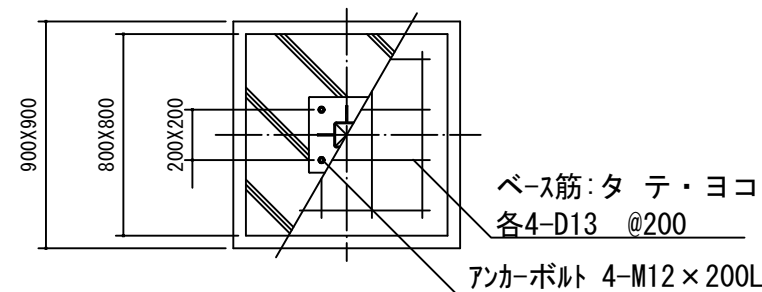


基礎伏詳細図 S=1/30

木材は、低毒性木材防腐剤加圧注入処理とする。(野地板を除く)
木材は、ヒノキ(一等材)とし、カンナ・ペーパーがけの上、木材保護着色塗料(メイプル)塗装仕上げとする。(野地板を除く)
鋼材は、電気亜鉛メッキ処理の上、ポリエステル樹脂粉体塗装(チャコールグレー)仕上げとする。
アルミ押出材は、アルマイト(ブラック)仕上げとする。
本製品は、(一社)日本公園施設業協会賠償責任保険加入製品とする。
本製品は、ISO9001認証取得企業製品とする。
本製品は、(株)中村製作所製品AZ-C22B同等品以上とする。


	設計変更年月日			佐賀県競馬組合	工事名 児童公園遊具改修工事	縮尺 1:30	有限会社 E N 建築事務所 事務所登録 佐賀県知事 第ほ-750	図番 A-10
	1回	年	月					
	2回	年	月					
	3回	年	月					
					図面名 シェルター(参考図)	設計 年 月 日		

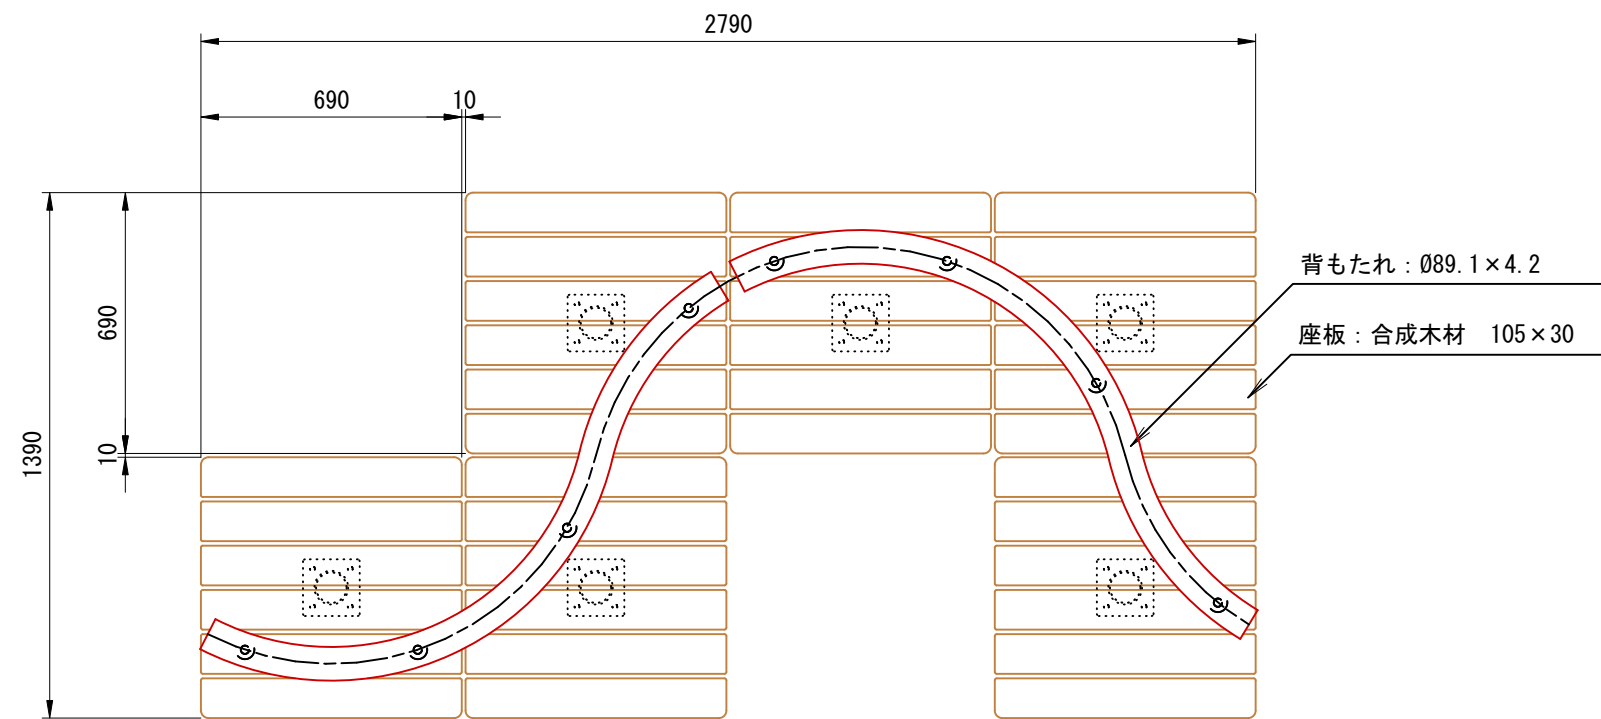

平面図 S=1/20

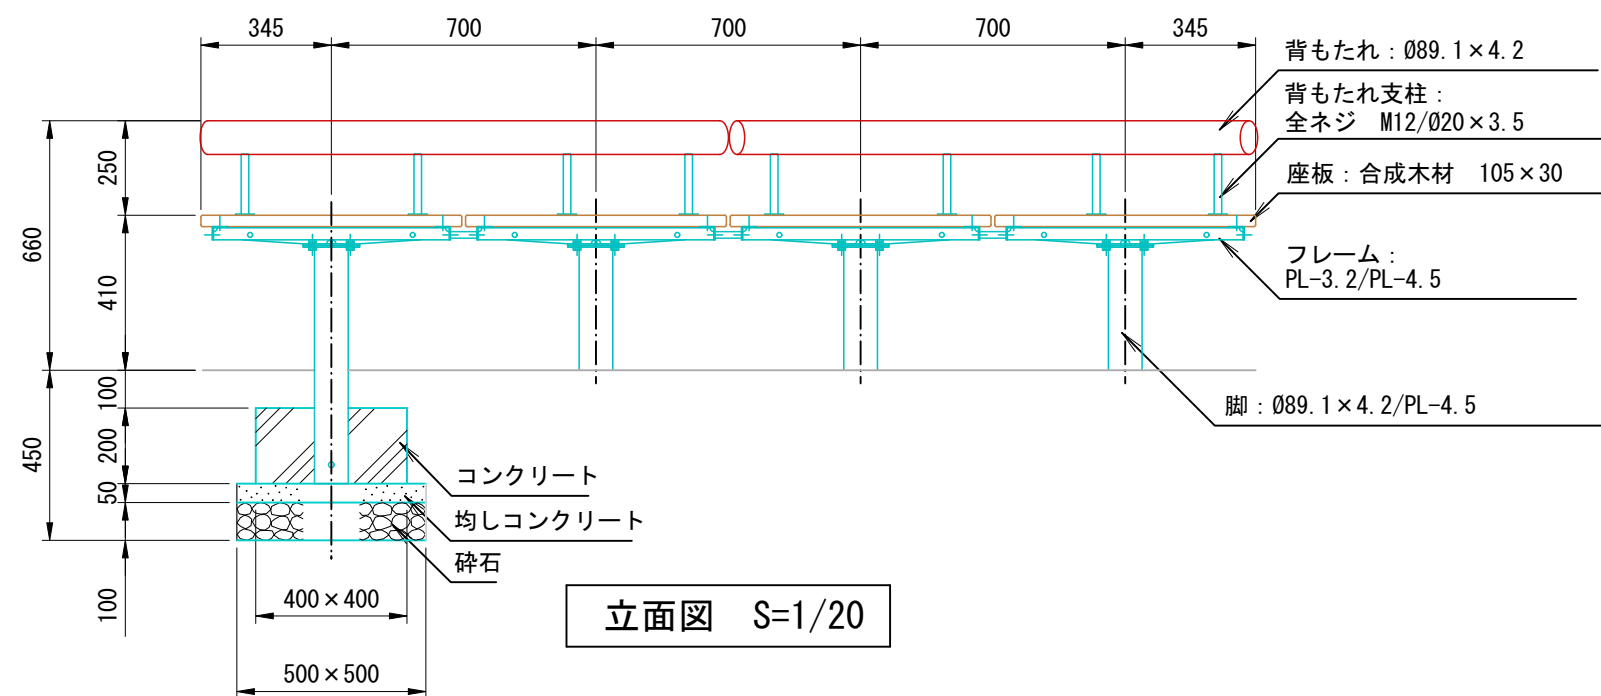


立面図 S=1/20

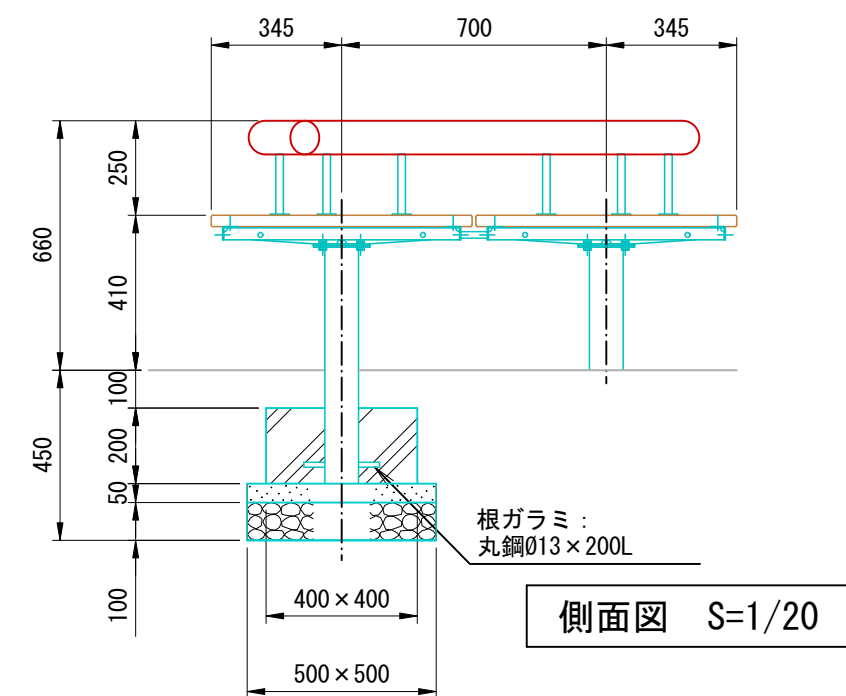


側面図 S=1/20

合成木材は、木粉入り再生プラスチック（ポリプロピレン系、色：サンディーブラウン）とし、「再生有機系建材認定基準」適合品とする。
鋼材は、電気亜鉛メッキ処理の上、ポリエステル樹脂粉体塗装（オレンジ/ブラウン）仕上げとする。
本製品は、（一社）日本公園施設業協会賠償責任保険加入製品とする。
本製品は、ISO9001認証取得企業製品とする。
本製品は、（株）中村製作所製品MBR-01SWA同等品以上とする。


			設計変更年月日		佐賀県競馬組合	工事名 児童公園遊具改修工事	縮尺 1:20	有 限 会 社 E N 建 築 事 務 所 事務所登録 佐賀県知事 第ほ-750	図番 A-11
			1回	年 月 日					
			2回	年 月 日					
			3回	年 月 日					
					図面名 語らいベンチ（合成木材）（参考図）	設計 年 月 日			

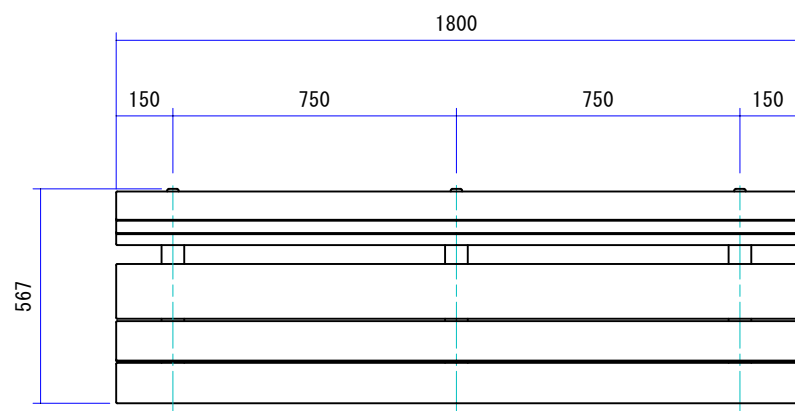

平面図 S = 1 : 2 0

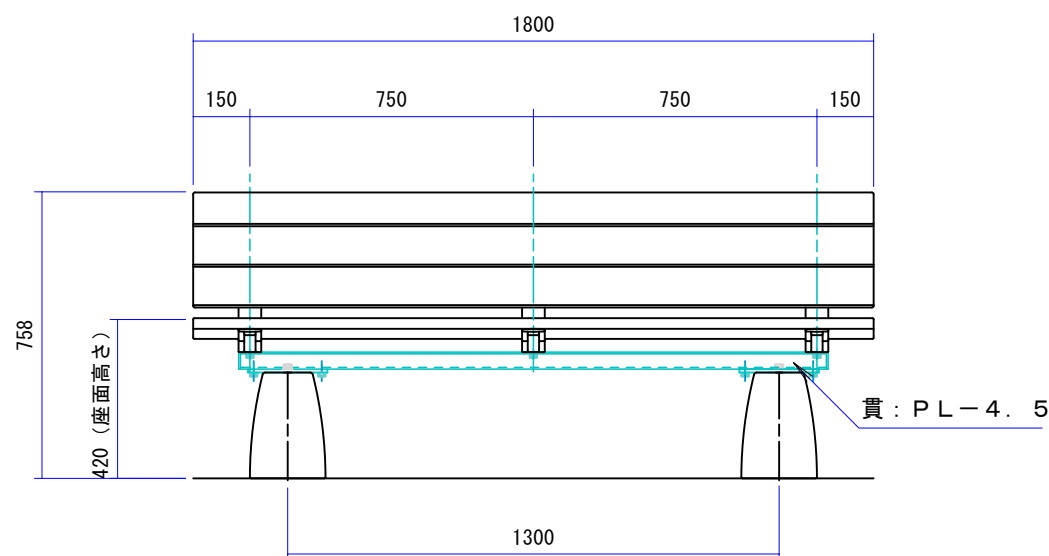



立面図 S = 1 : 2 0

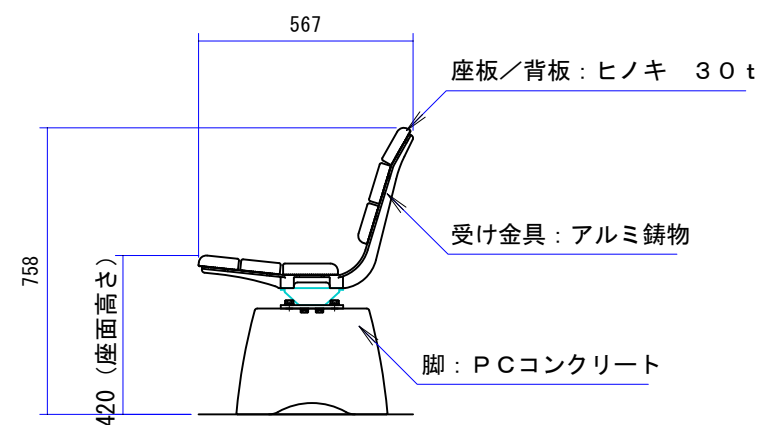

側断面図 S = 1 : 2 0

木材防腐処理は、低毒性木材防腐剤加圧注入処理とする。
木材は、ヒノキ（一等材）とし、カンナ・ペーパーがけの上、木材保護着色塗料（メイプル）塗装仕上げとする。
鋼材は、電気亜鉛メッキ処理の上、ポリエステル樹脂粉体塗装（ダークグレー）仕上げとする。
アルミ合金鋳物は、AC3Aとし、ウレタン樹脂塗料塗装（ダークグレー）仕上げとする。
本製品は、（一社）日本公園施設業協会賠償責任保険加入製品とする。
本製品は、ISO9001認証取得企業製品とする。
本製品は、（株）中村製作所製品MB-18i-P同等品以上とする。

		設計変更年月日		佐賀県競馬組合	工事名 児童公園遊具改修工事	縮尺 1:20	有限会社 E N 建築事務所 事務所登録 佐賀県知事 第ほ-750	図番 A-12
		1回	年 月 日					
		2回	年 月 日					
		3回	年 月 日					
					図面名 ベンチ（参考図）	設計 年 月 日		

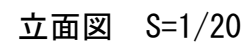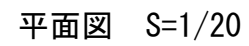

佐賀県競馬組合

工事名 兒童公園遊具改修工事


手洗い場 (参考図)

縮 尺	1:20
--------	------


設計	年	月	日
----	---	---	---

有限会社 E N 建築事務所
事務所登録 佐賀県知事 第ほ-750


A-13

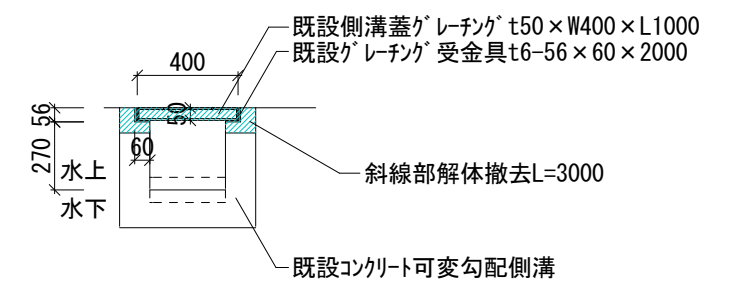


改修前B断面図

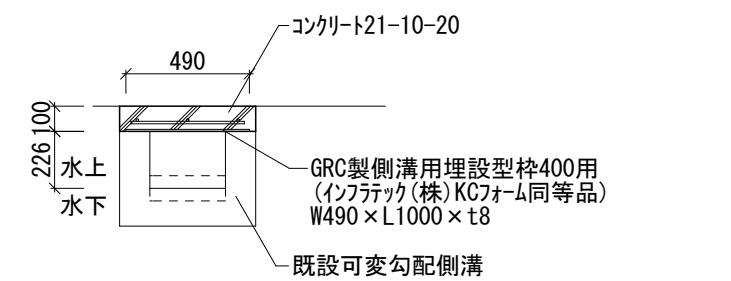


改修後B断面図

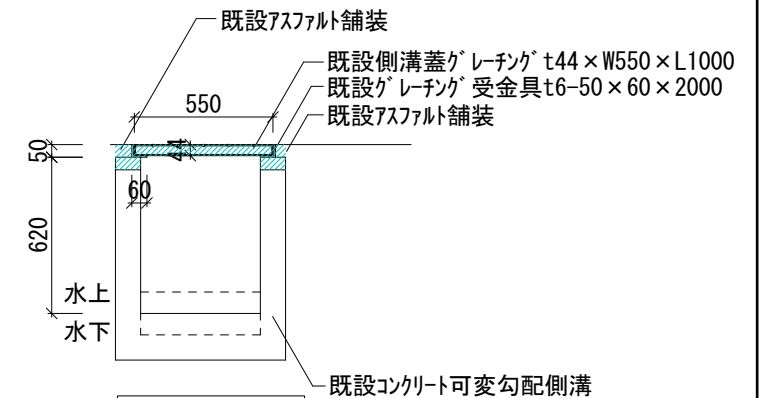


改修前D断面図

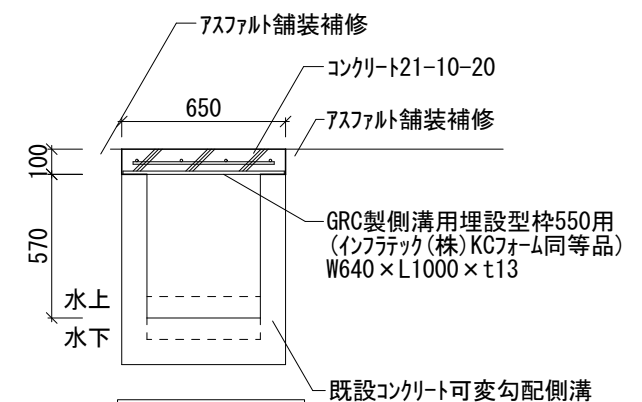

改修後D断面図

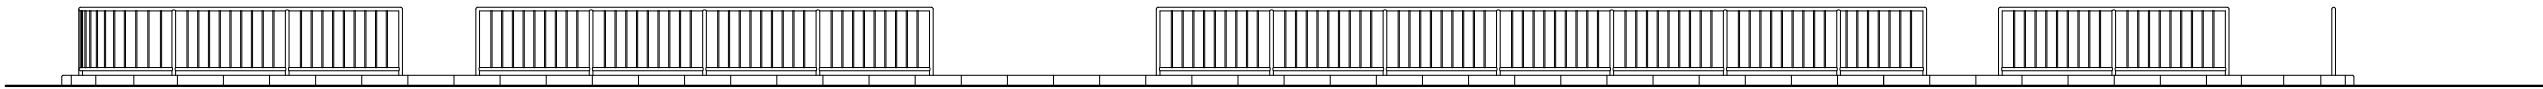


南側スチールフェンス立面図

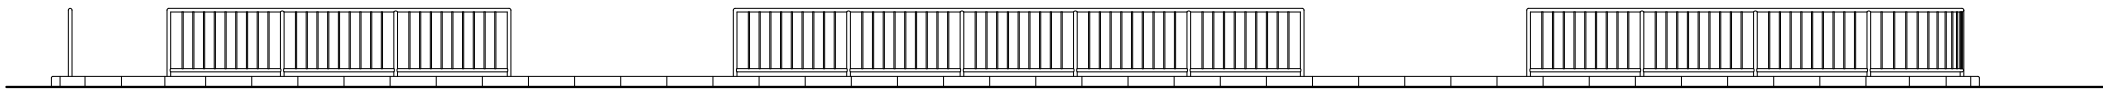


東側スチールフェンス立面図




北側スチールフェンス立面図

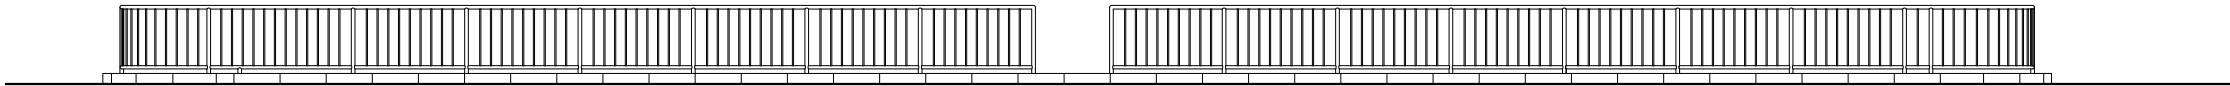

西側スチールフェンス立面図

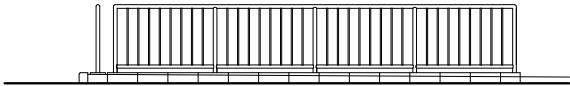


旧ポニー舎西側スチールフェンス立面図







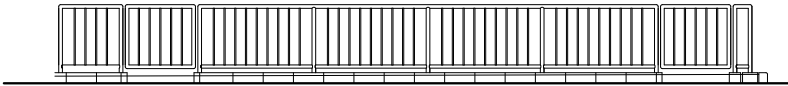


旧ポニー舎南側スチールフェンス立面図

			佐賀県競馬組合	工事名 児童公園遊具改修工事 図面名 解体工事 スチールフェンス（参考図） スチールフェンス立面図	縮尺 1:100	有限会社 E N 建築事務所 事務所登録 佐賀県知事 第ほ-750	図番 A-15
	設計変更年月日						
	1回 年 月 日						
	2回 年 月 日						
	3回 年 月 日				設計 年 月 日		

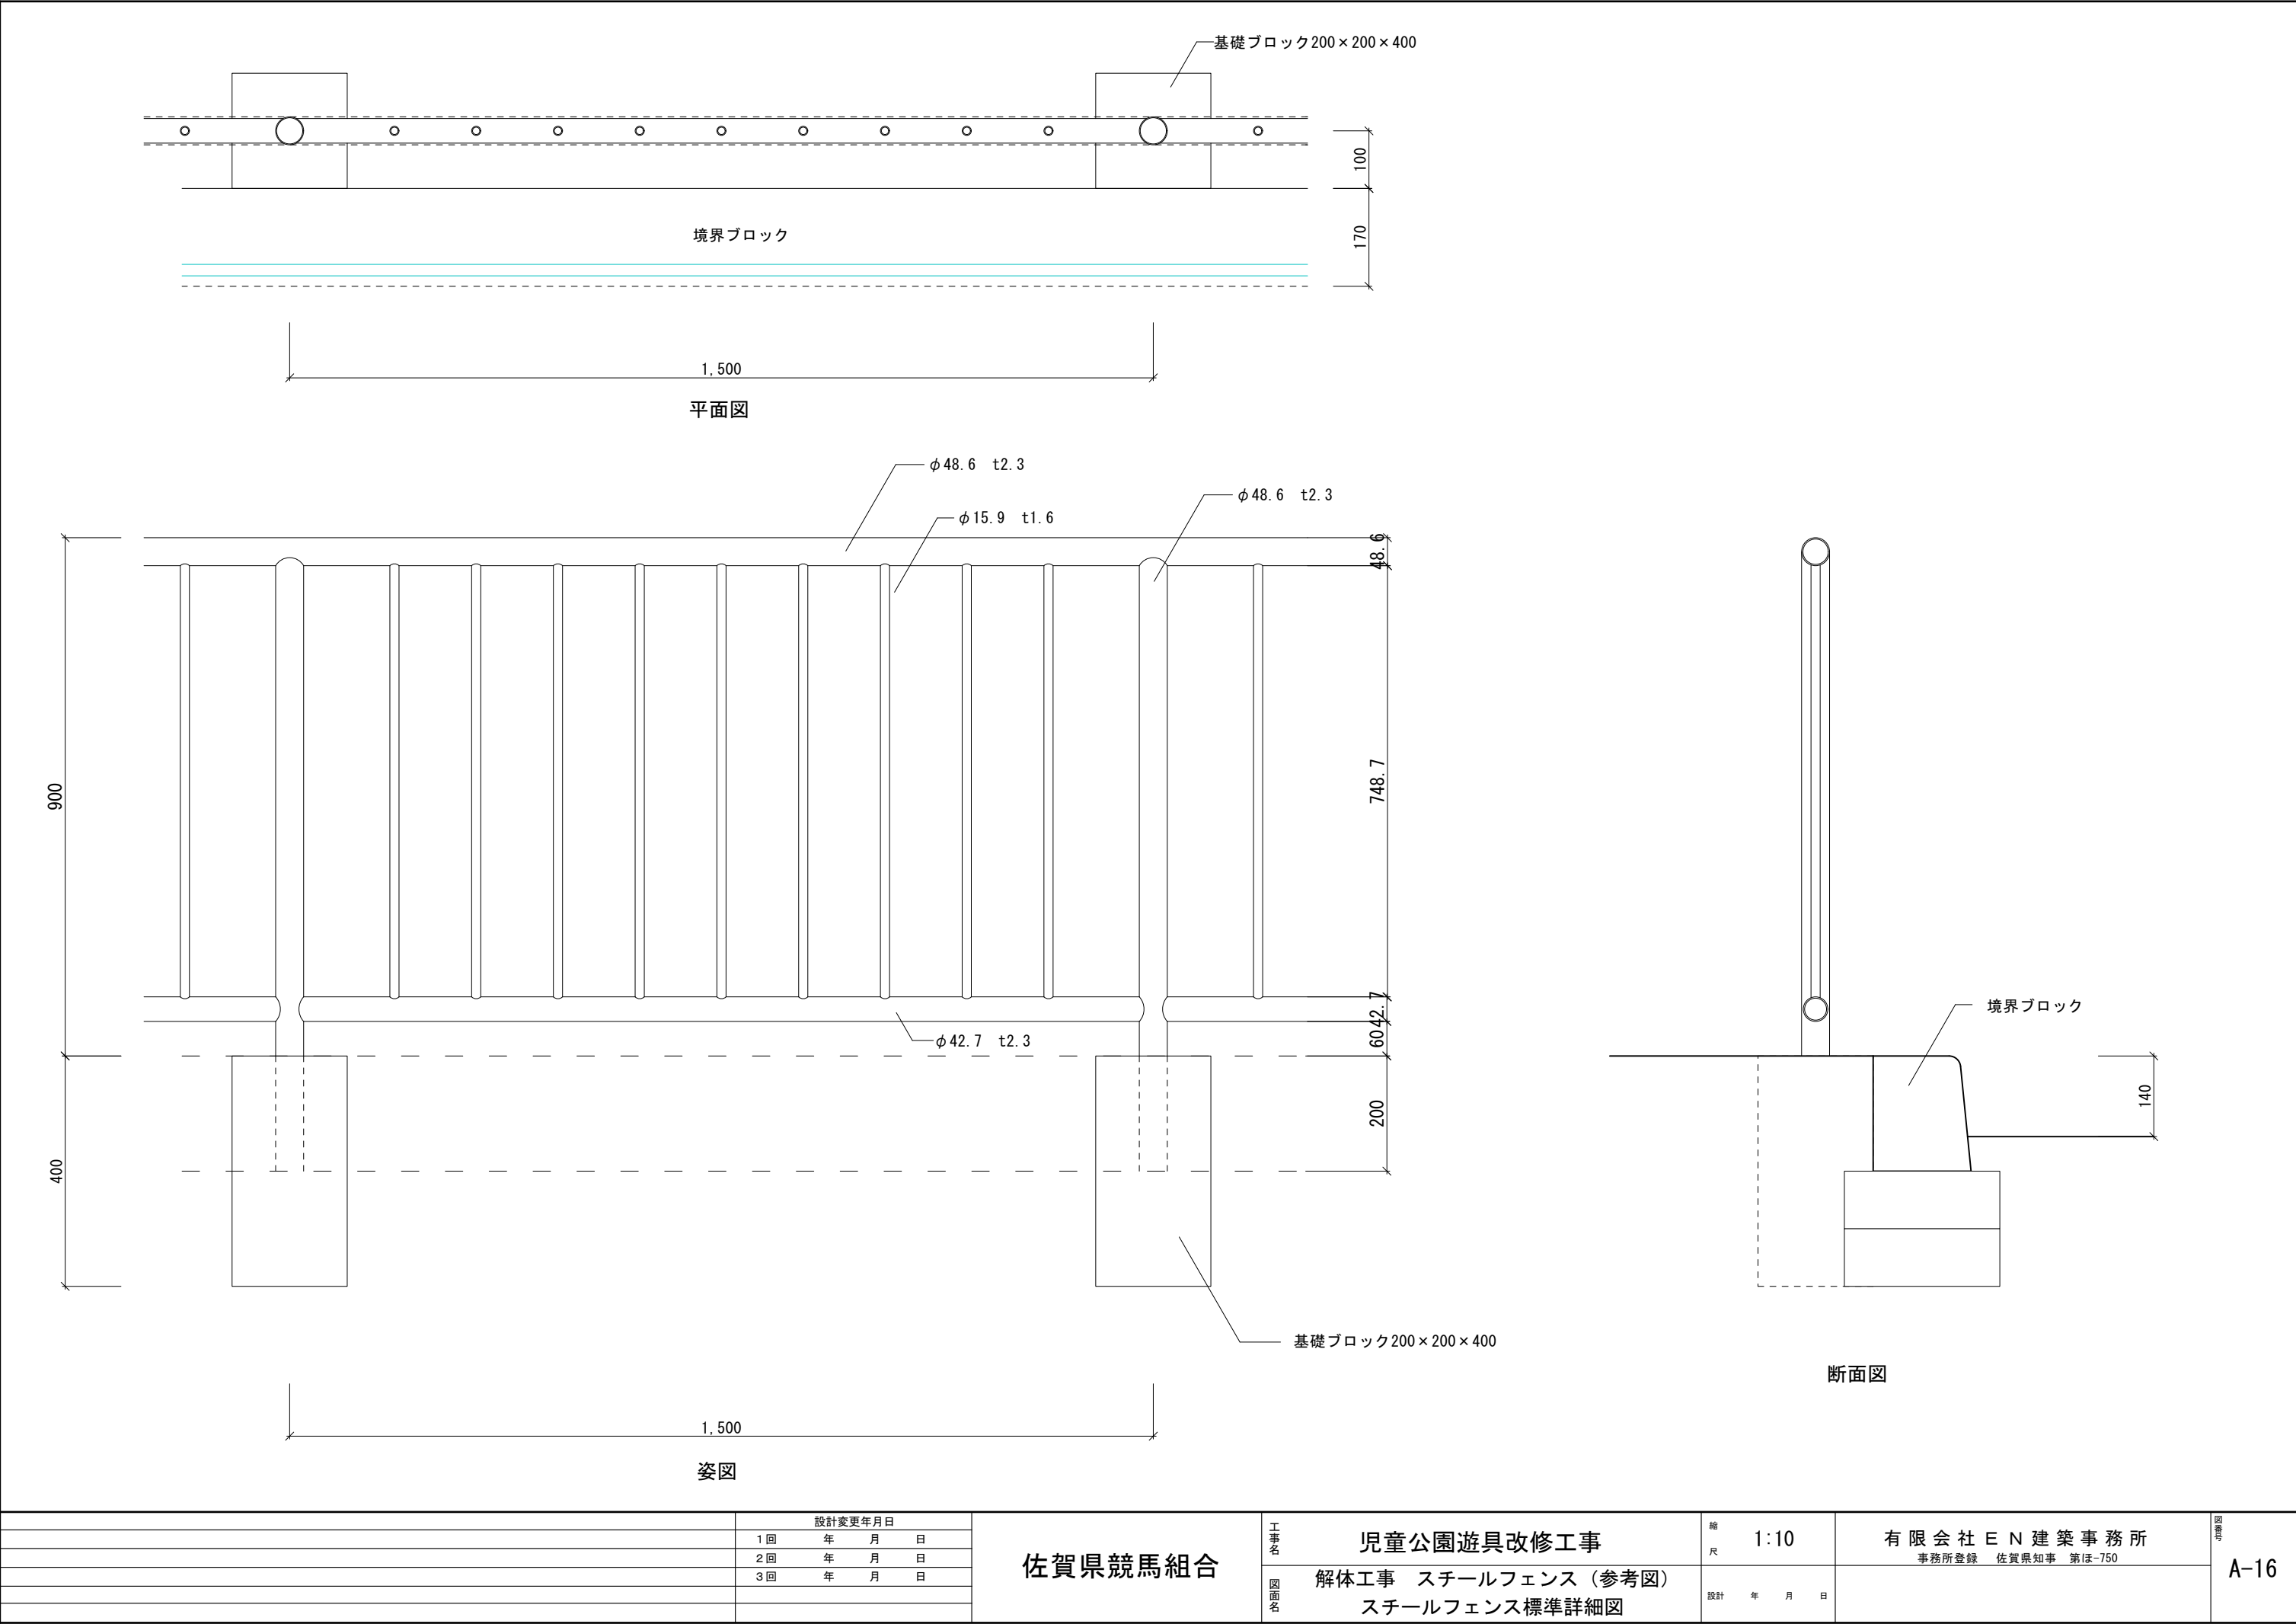

		設計変更年月日		佐賀県競馬組合	工事名 児童公園遊具改修工事 図面名 解体工事 スチールフェンス（参考図） スチールフェンス標準詳細図	縮尺 1:10 設計 年 月 日	有限会社 E N 建築事務所 事務所登録 佐賀県知事 第ほ-750	図番 A-16
		1回	年 月 日					
		2回	年 月 日					
		3回	年 月 日					

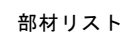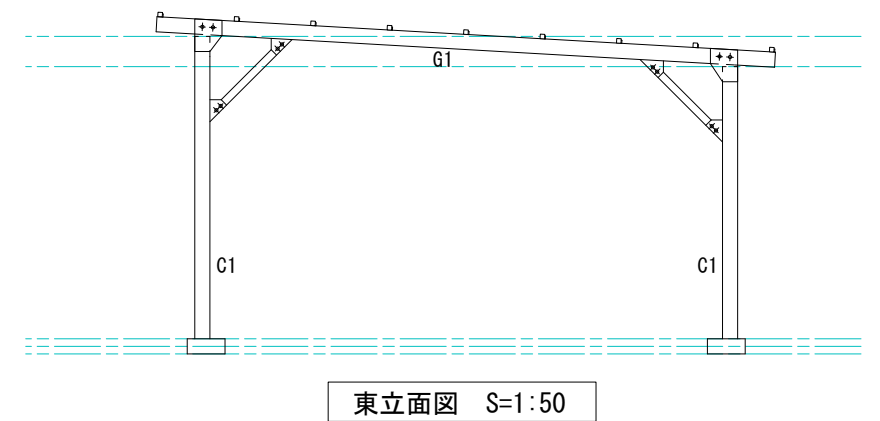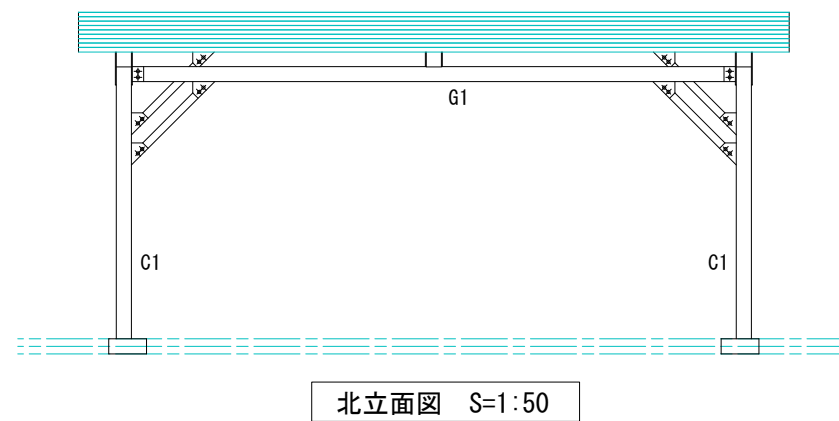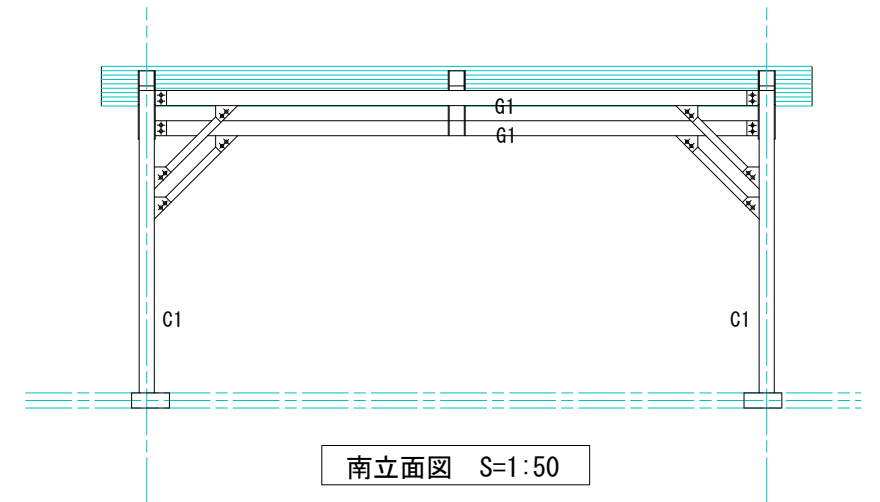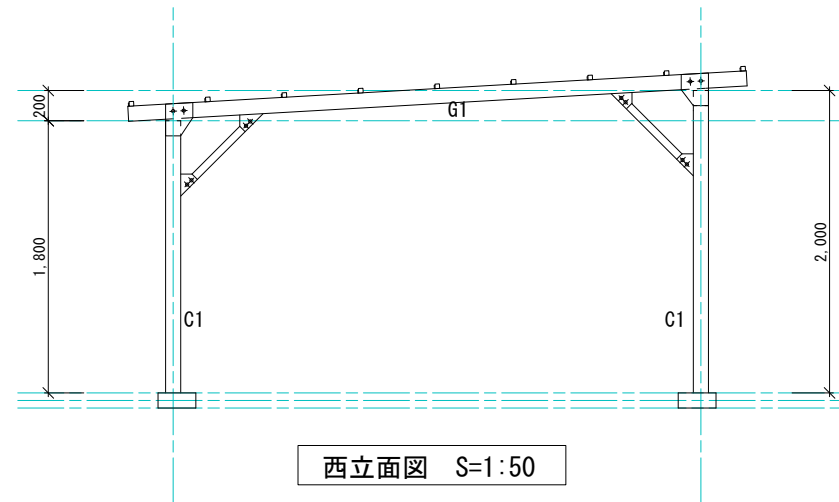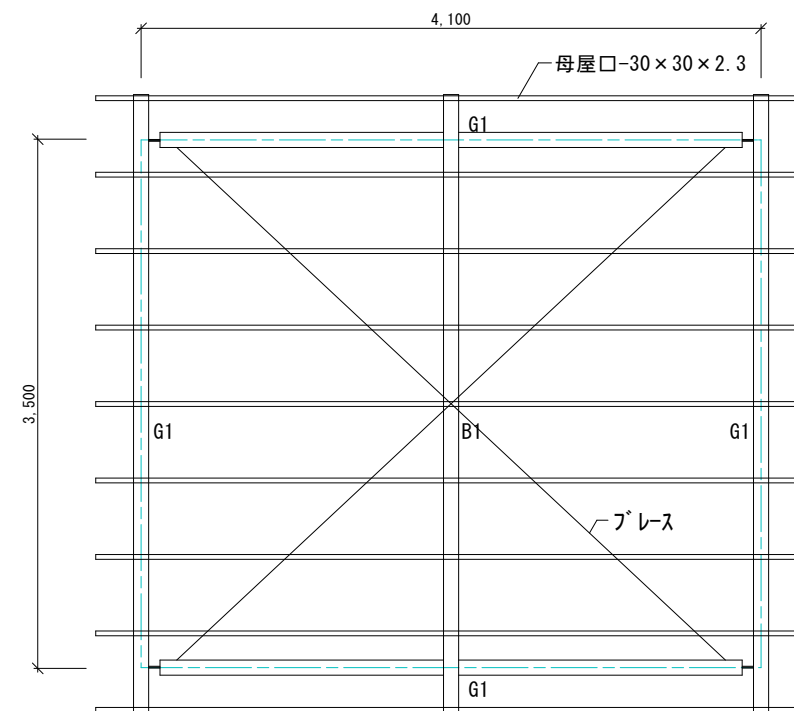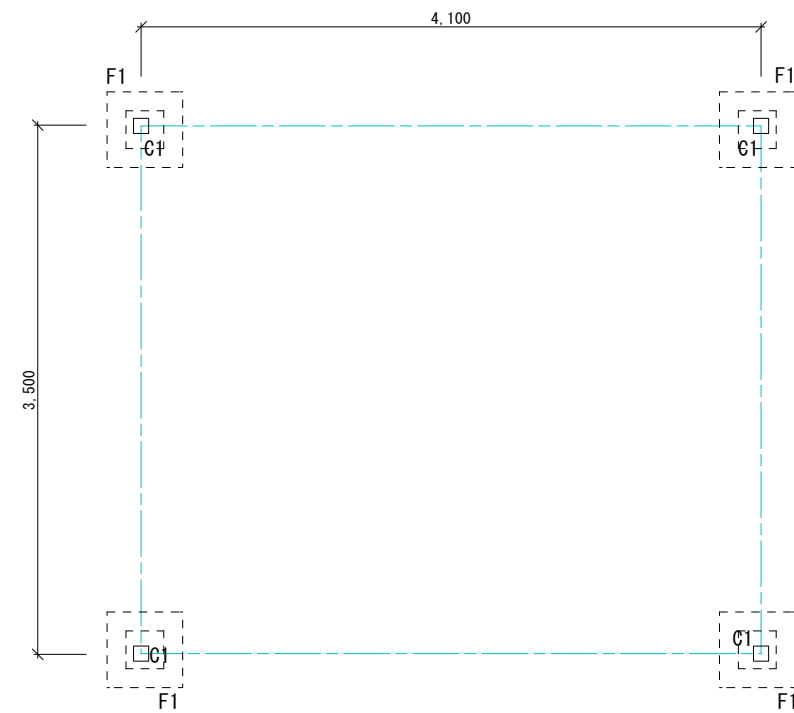





C1 $\square-100 \times 100 \times 6$

G1 □-100 × 100 × 9



B1 $\square-100 \times 100 \times 9$

方杖 L-50×50×6 GPL-4.5


フ*レース M12 GPL-6

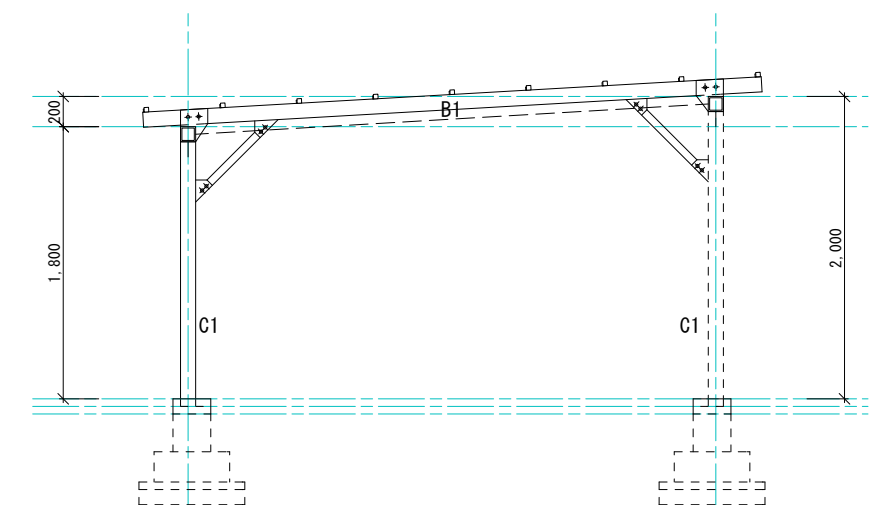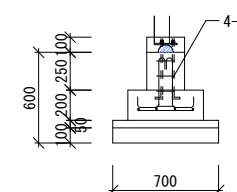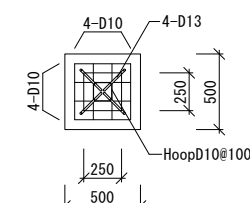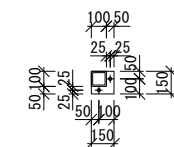[illegible]


構成部材
スチールパイプ φ27.2 t=1.9
接合金物 30×30×27 t=1.6

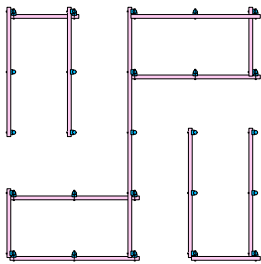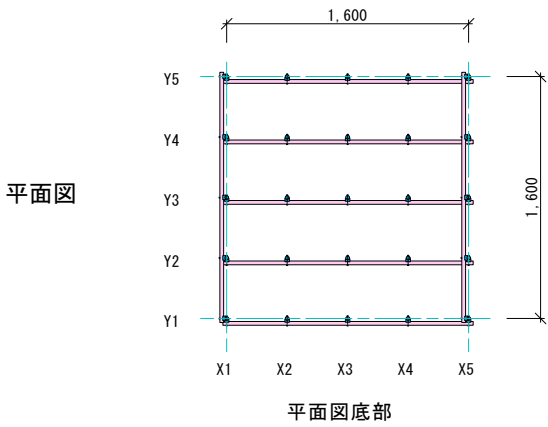


平面図1段目

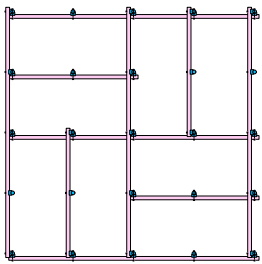


平面図2段目

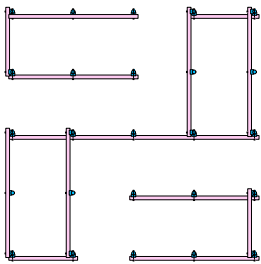


平面図3段目

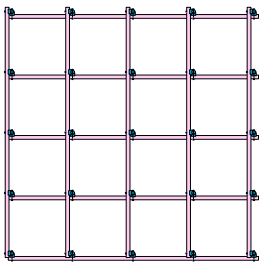


平面図4段目

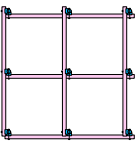

平面図5段目

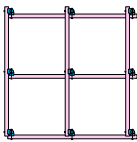


平面図6段目

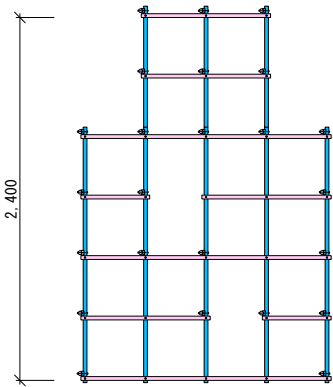


南側立面図


展開図Y通り

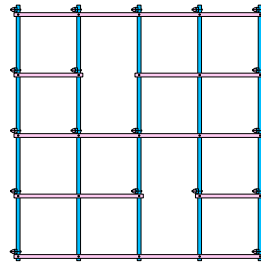


Y1通りX1～X5

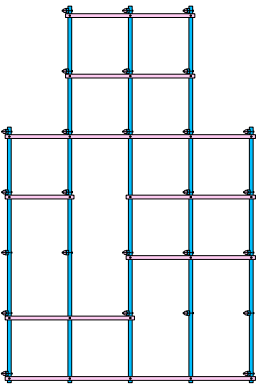


Y2通りX1～X5

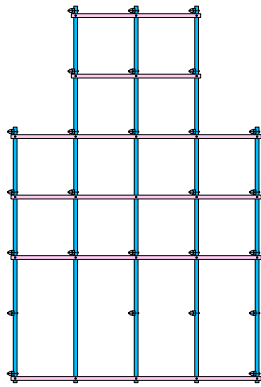


Y3通りX1～X5

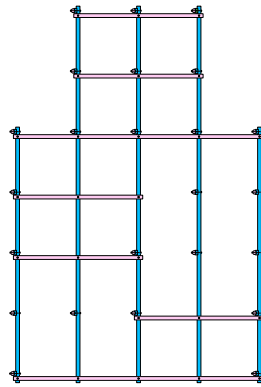

Y4通りX1～X5

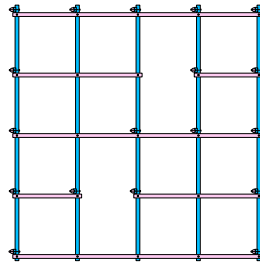


Y5通りX1～X5

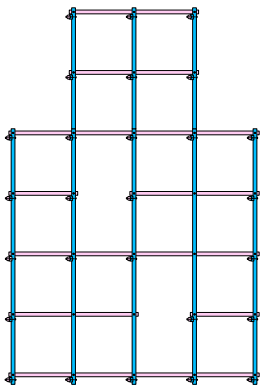


東側立面図


展開図X通り

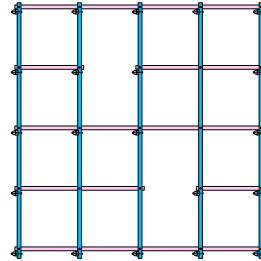


X5通りY1～Y5

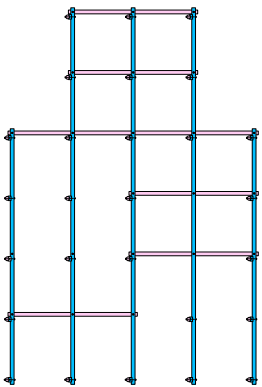


X4通りY1～Y5

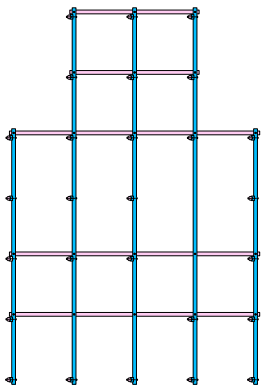

X3通りY1～Y5

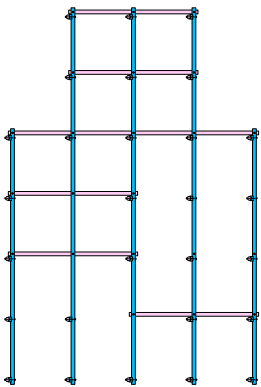


X2通りY1～Y5

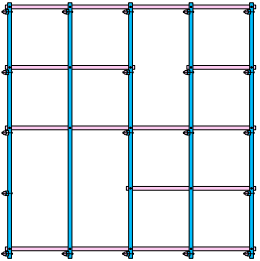


X1通りY1～Y5

			設計変更年月日		佐賀県競馬組合	工事名 児童公園遊具改修工事 図面名 解体工事 ジャングルジム (参考図) 平面・立面・展開図	縮尺 1:50 設計 年 月 日	有限会社 E N 建築事務所 事務所登録 佐賀県知事 第ほ-750	図番 A-18
			1回	年 月 日					
			2回	年 月 日					
			3回	年 月 日					


FRP製馬オブジェ (1)

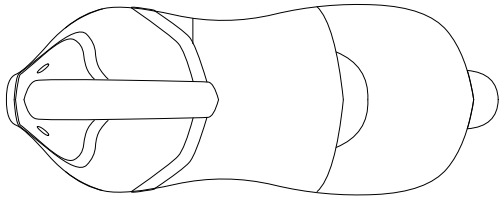


平面図

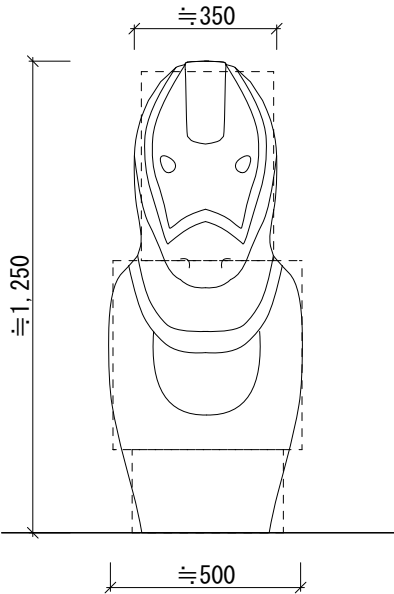

正面図

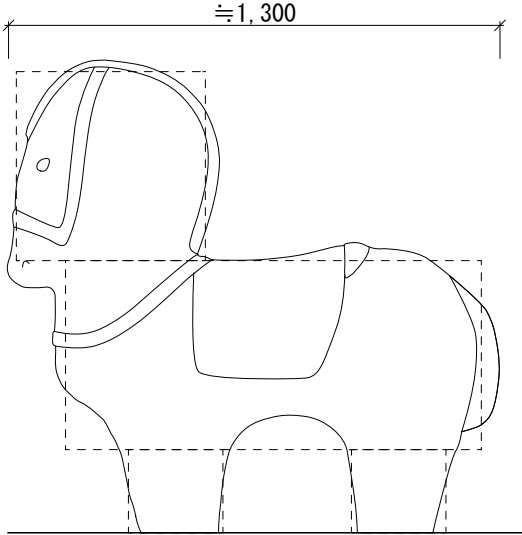


側面図

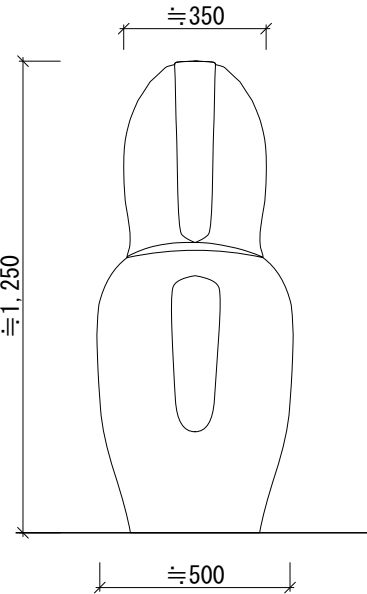


背面図


FRP製馬オブジェ (2)

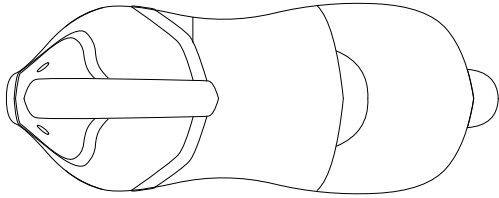


平面図

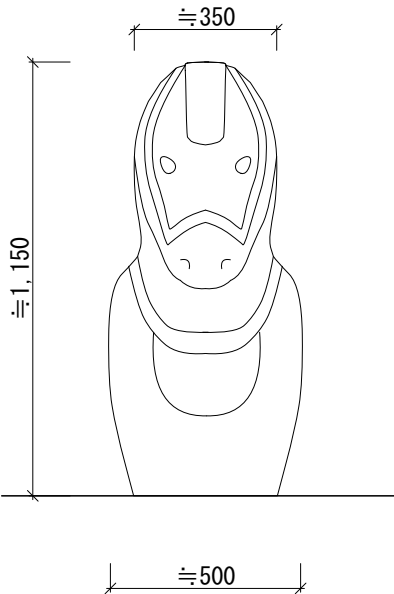

正面図

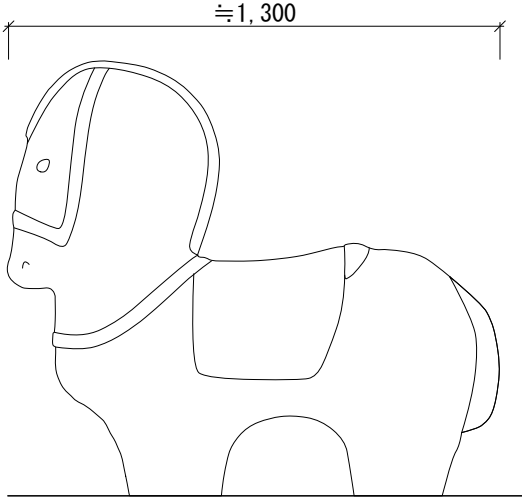


側面図

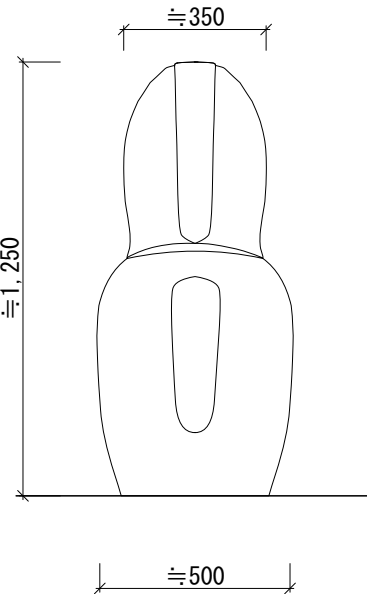


背面図


水飲み場
CB積下地に外塗り

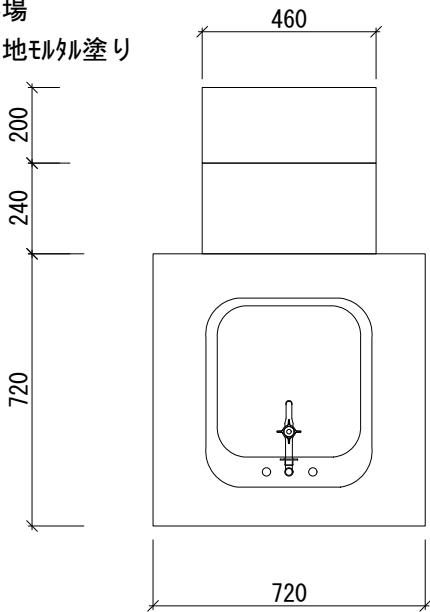


平面図

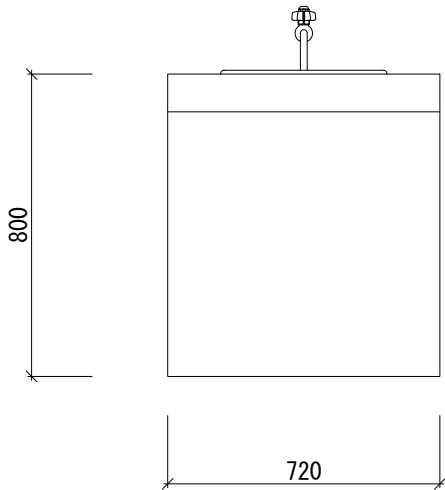


南立面図

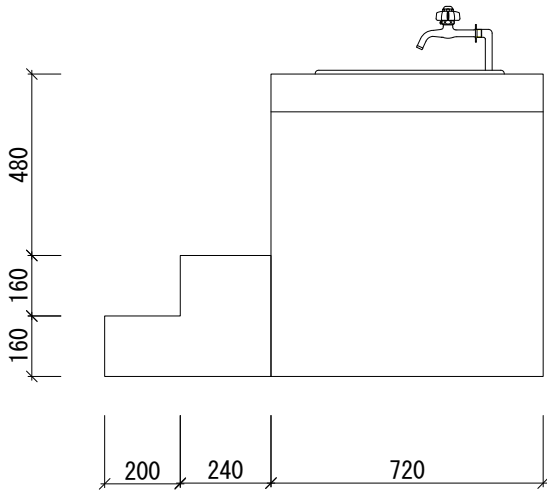

西立面図

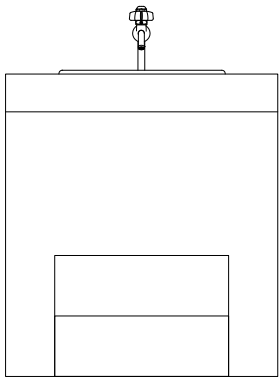

北立面図

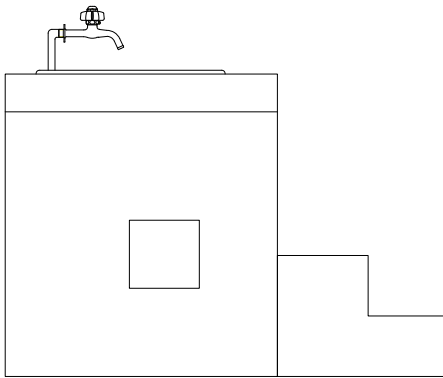


東立面図

			設計変更年月日		佐賀県競馬組合	工事名 児童公園遊具改修工事 図面名 解体工事 FRP製馬オブジェ・水飲み場（参考図） FRP製馬オブジェ (1)・(2)、水飲み場	縮尺 1:20 設計 年 月 日	有限会社 E N 建築事務所 事務所登録 佐賀県知事 第ほ-750	図番 A-19
			1回	年 月 日					
			2回	年 月 日					
			3回	年 月 日					


平面図

S= 1 : 20

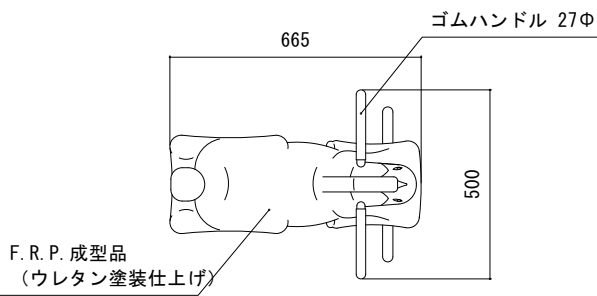


立面図

S= 1 : 20

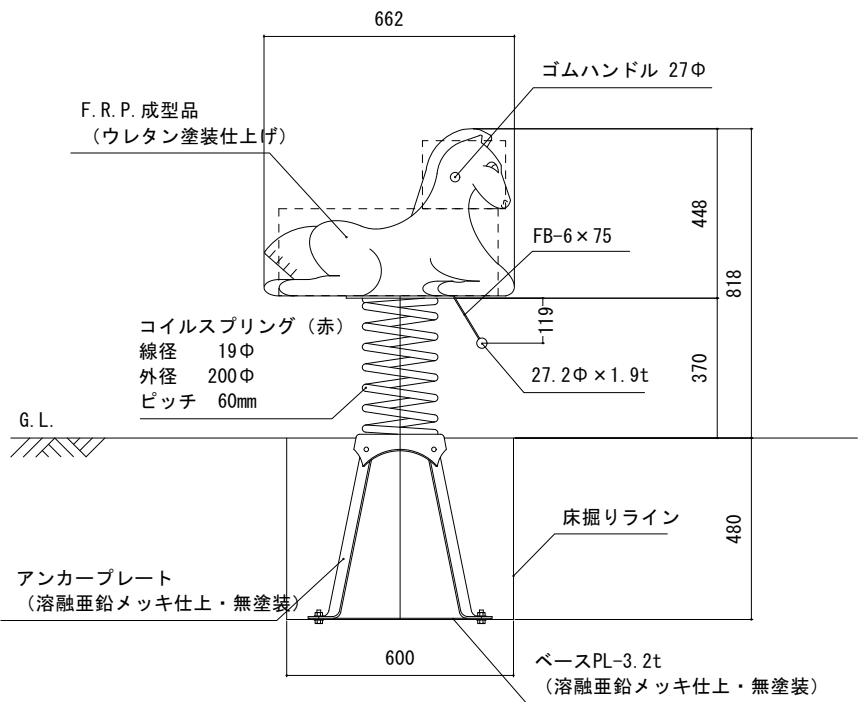


側面図


S= 1 : 20

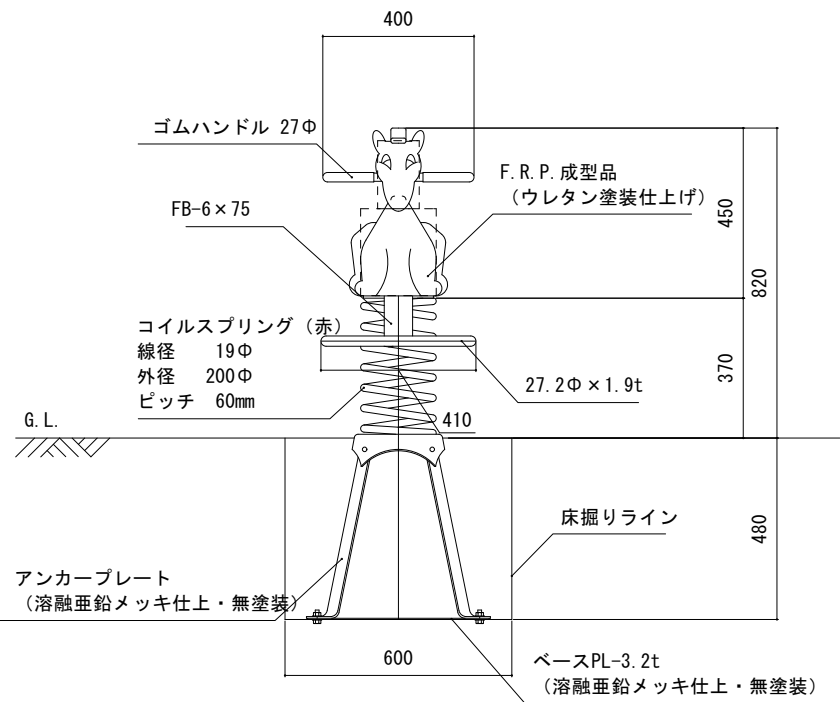

ベンチA 参考図

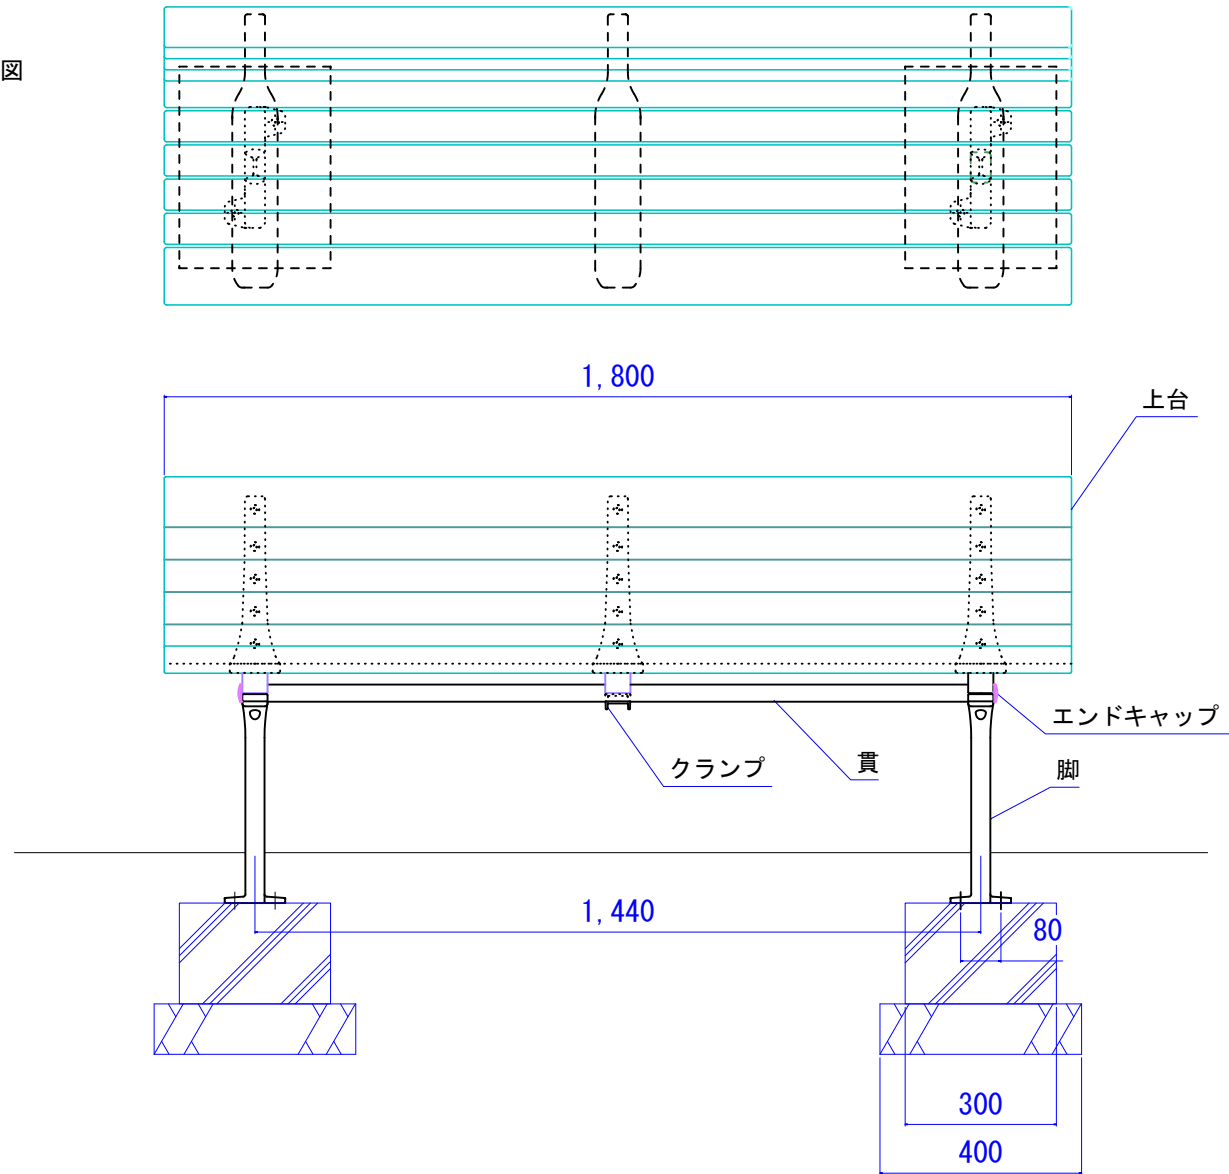


- 上台 : 合成木材
座受 : アルミ合金鋳物 合成樹脂塗装
貫 : φ34アルミ押出型材 アルマイト仕上
樹脂エンドキャップ付
クランプ : アルミ合金鋳物 合成樹脂塗装
脚 : アルミ合金鋳物 合成樹脂塗装

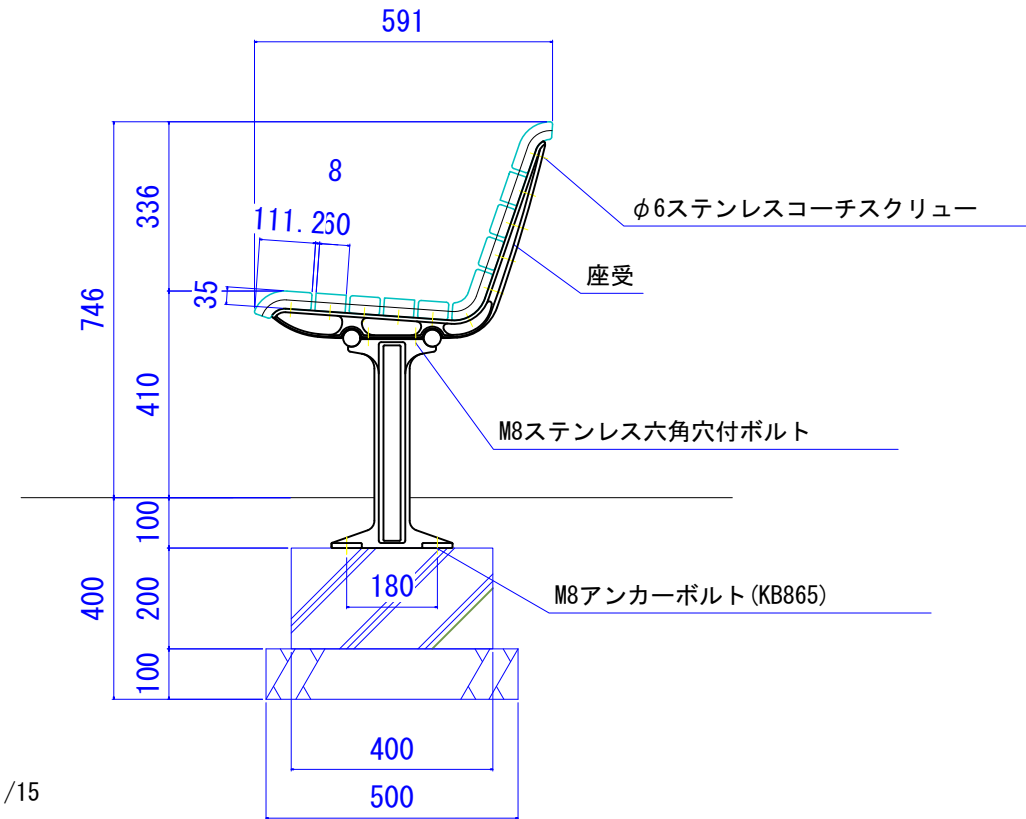


外観図 S=1/15


ベンチB 参考図

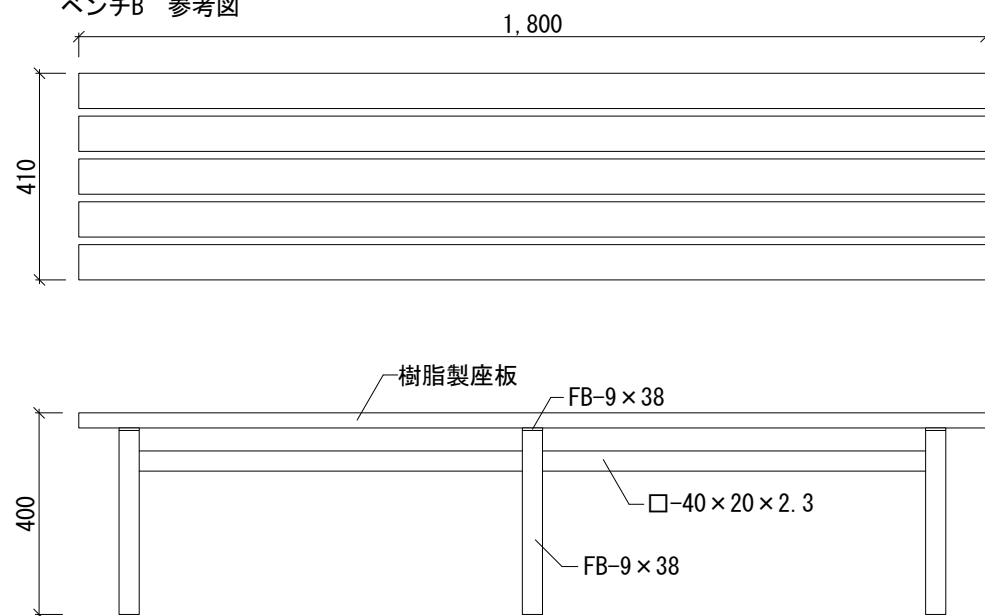


- 樹脂製座板 70×30 t12
座板受 L-20×20×3
脚フレーム FB-9×38
座板受 □-44×14×1.6
繋ぎ □-40×20×2.3

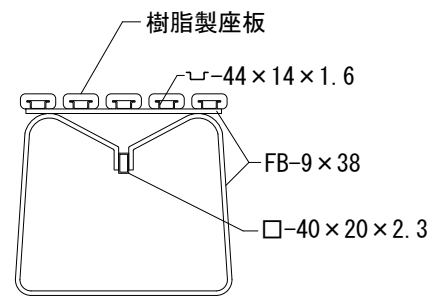

ベンチC 参考図

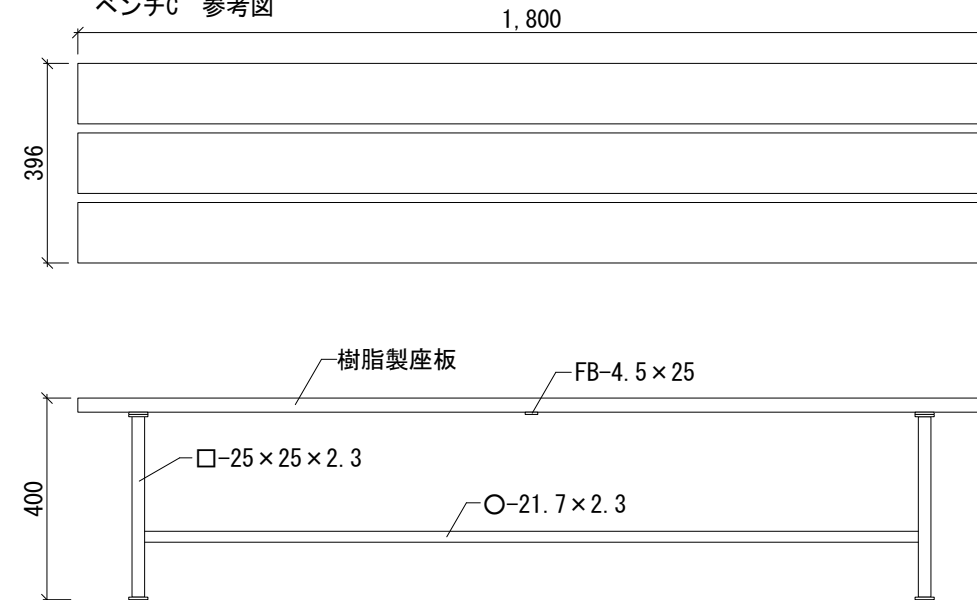


- 樹脂製座板 □-120×28 t2
座板受 L-20×20×3
座板受 FB-3×22
座板受 FB-4.5×25
座板受
脚フレーム FB-4.5×38
脚フレーム □-25×25×2.3
脚フレーム □-25×12×1.6
繋ぎ O-21.7×2.3

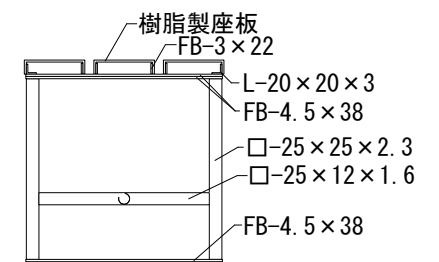

設計変更年月日			工事名	児童公園遊具改修工事	縮尺	1:15	有限会社 E N 建築事務所 事務所登録 佐賀県知事 第ほ-750	図面名	A-21
1回	年	月							
2回	年	月							
3回	年	月							
設計			図面名	解体工事 ベンチA、B、C (参考図)	設計	年	月	日	
1回	年	月							
2回	年	月							
3回	年	月							

佐賀県競馬組合

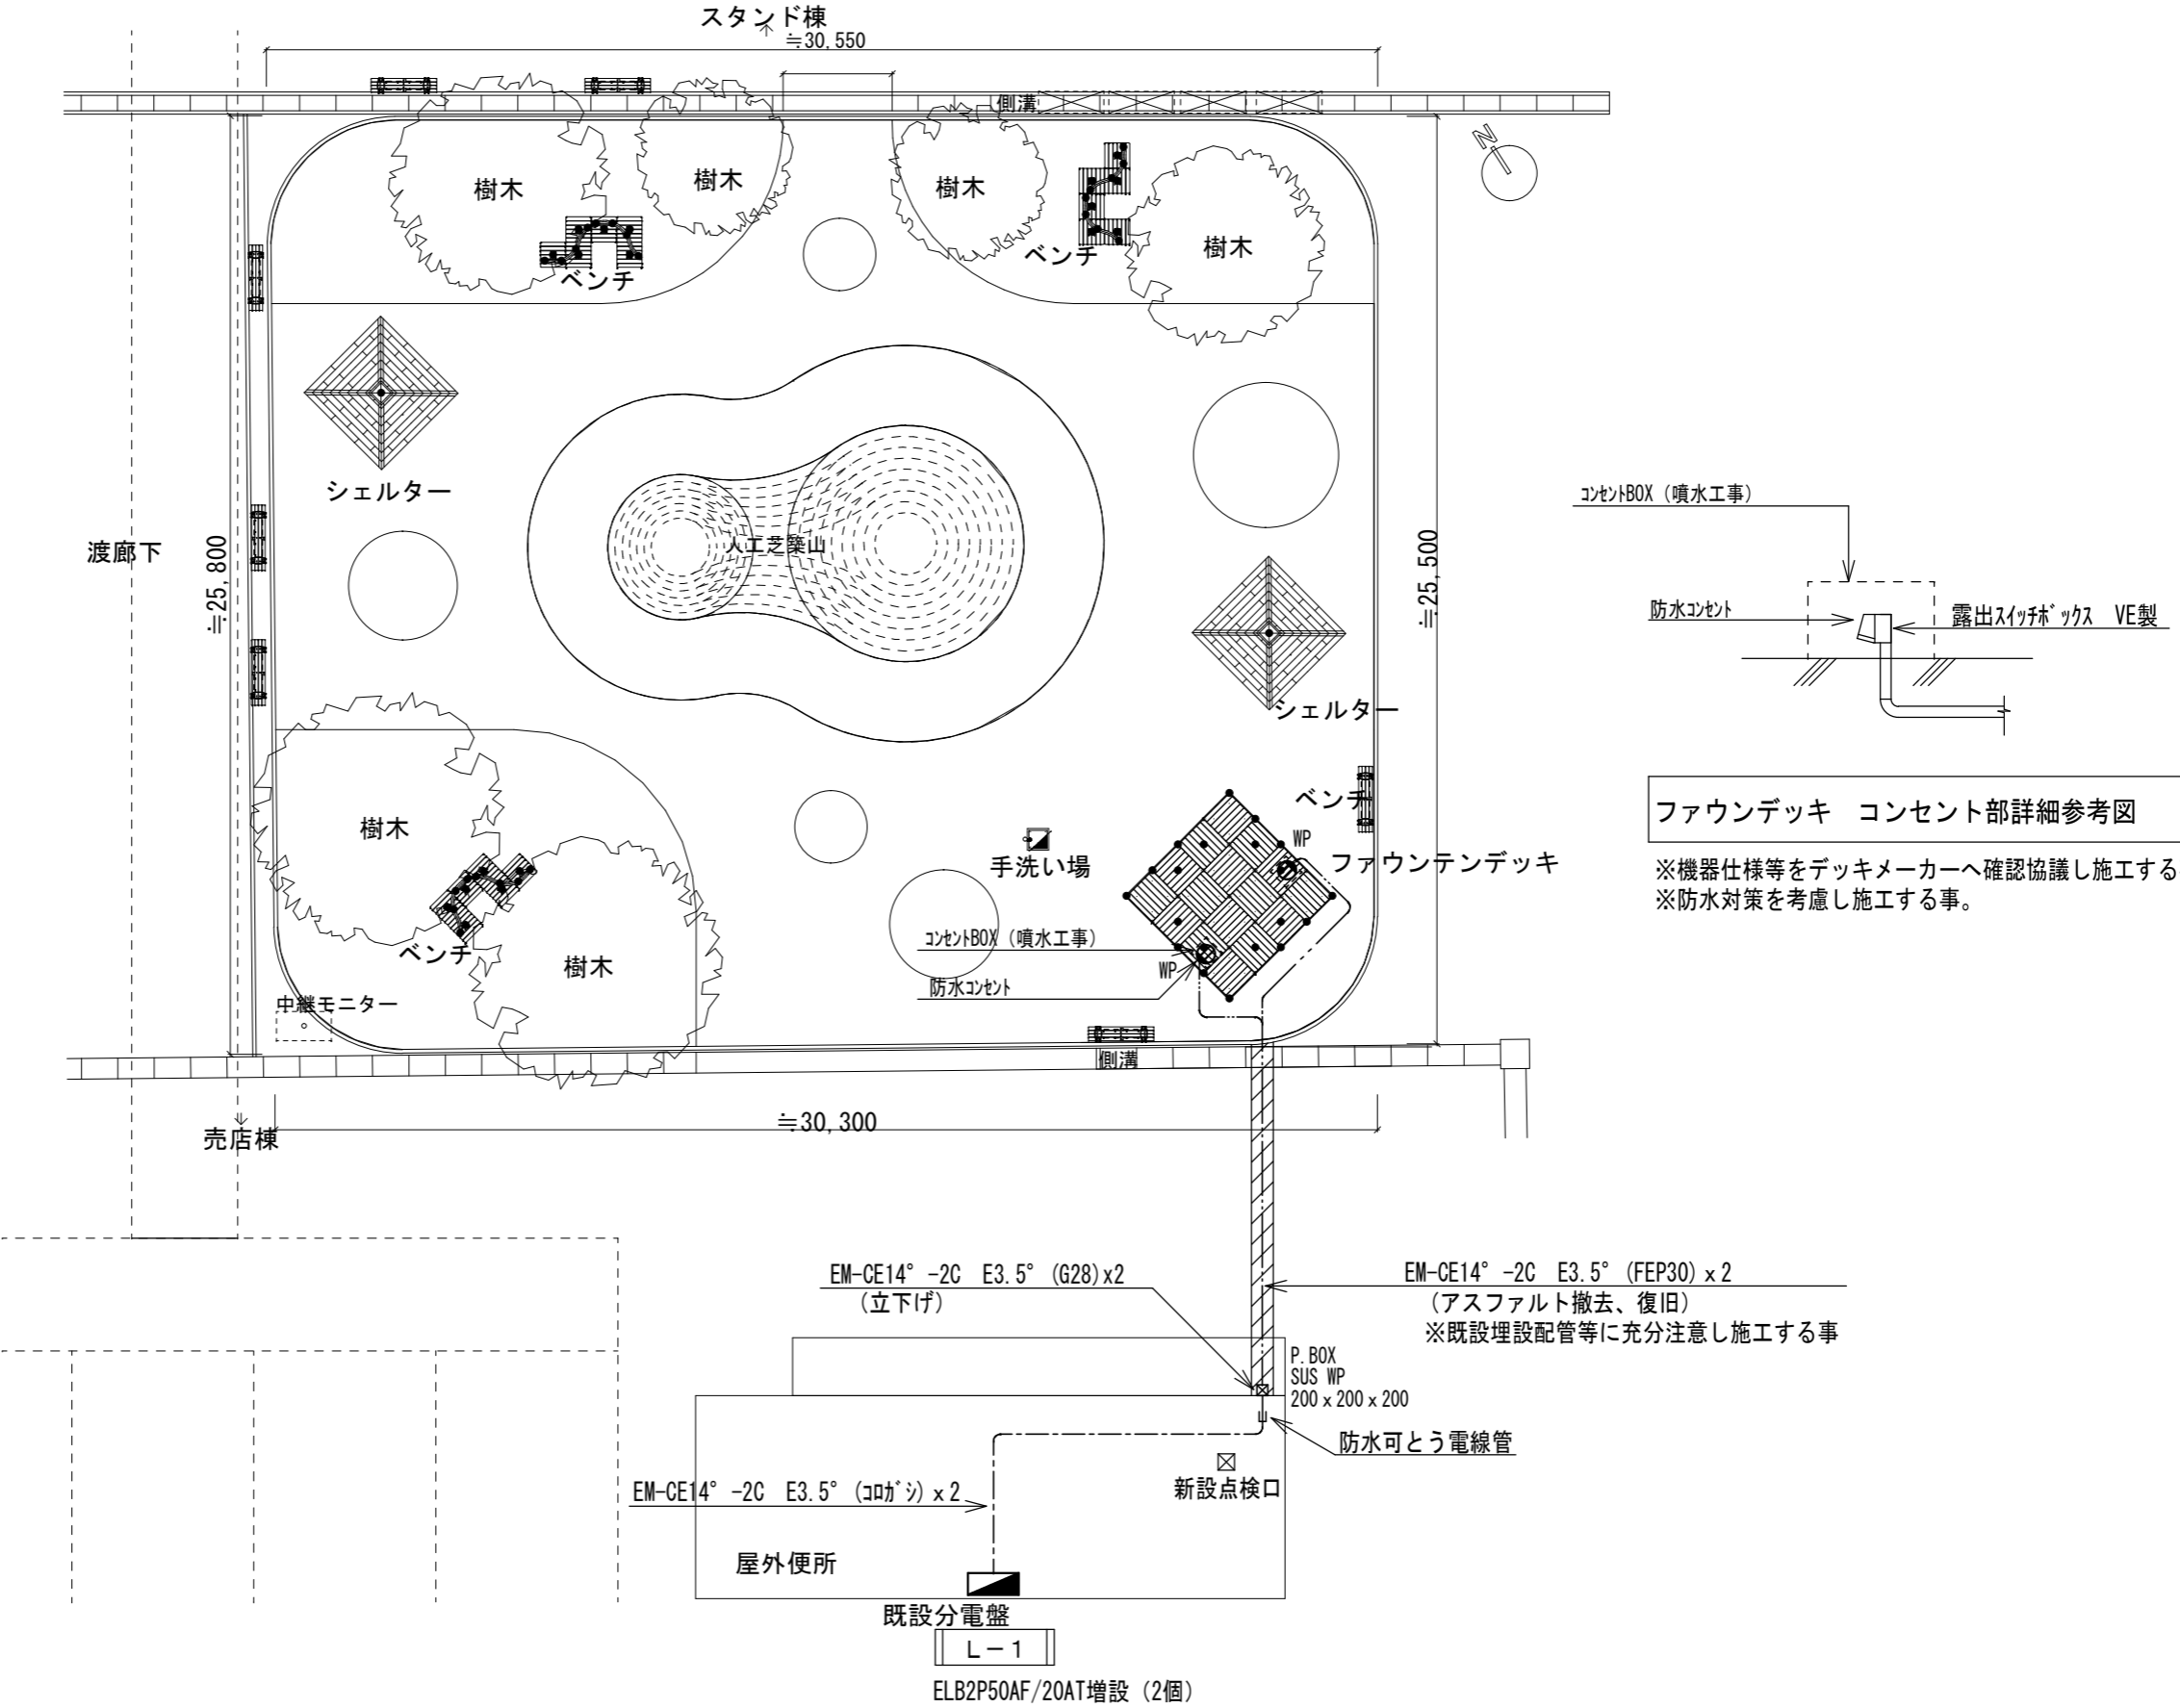

I . 工 事 概 要

1 工事場所：佐賀県馬場町
2 建物概要

建 物 名 称	構 造	階 数	延べ面積 (㎡)	消防法施行令 別 表 第 一	備 考
佐賀競馬場内公園	—	—	—	—	

3 工事種目及び工事科目（○印の付いたものが対象工事）

建築物及び屋外		工 事 種 目					
工 事 項 目	屋 内					屋 外	
・空気調和設備	一式	一式	一式	一式	一式	一式	
・換気設備	一式	一式	一式	一式	一式	一式	
・排煙設備	一式	一式	一式	一式	一式	一式	
・自動制御設備	一式	一式	一式	一式	一式	一式	
・衛生器具設備	一式	一式	一式	一式	一式	一式	
○給水設備	一式	一式	一式	一式	改修一式		
○排水設備	一式	一式	一式	一式	改修一式		
・給湯設備	一式	一式	一式	一式	一式	一式	
・消火設備	一式	一式	一式	一式	一式	一式	
・厨房機器設備	一式	一式	一式	一式	一式	一式	
・ガス設備	一式	一式	一式	一式	一式	一式	
・浄化槽設備	一式	一式	一式	一式	一式	一式	
○撤去工事(改修)	一式	一式	一式	一式	改修一式		

4 指定区分 ○ ● ・有 （工期：平成 年 月 日 ）
 （一部完成） （ ）

5 設備概要

設備概要（本工事における工事項目ごとの概要を示すもので、仕様を規定するものではない。 ○印のものが該当する。）

方式及び種別	設 備 概 要
空調方式	・空気調和 ・単-ダクト方式 ・全空气方式
主熱源機器	・小型電気冷暖機ユニット ・直置き吸収式冷水機 ・空冷ヒートポンプユニット
自動制御方式	・電気式 ・電子式 ・デジタル式
給水方式	○設置タンク方式 ・水道直接方式 ・ボンプ直送方式
排水方式	・建物内の汚水和雑排水（分流水流合式系統） ・ポンプ排水 ・有（汚物 ・雑排水 ・放流 ・湧水） ○無 ・建物外放流先 (1) 汚水 ・直放下水管 ・浄化槽 (2) 雑排水 ・直放下水管 ・浄化槽 ・水路 ○側溝
消火設備の種類	・屋内消火栓設備 ・スプリンクラ設備 ・泡消火設備 ・連結散水管設備 ・連絡結水管設備 ・不活性ガスメカニカル設備（ ） ・屋外用消火栓設備 ・バケツ型消火設備 ・粉末消火器
ガスの種類	・都市ガス（種別：１３Ａ、発熱量：４５ MJ/m³、供給事業者：佐賀ガス） ・液化石油ガス

（６ 改修内容（改修工事のみ））

.....

II . 工 事 仕 様

1 共通仕様

1)図面及び特記仕様に記載されていない事項は、国土交通省大臣官庁官庁管理事務所の「公共建築工事標準仕様書（機械設備工事編）」（令和４年版）以下、「標準仕様書」という。「公共建築改修工事標準仕様書（機械設備工事編）」（令和４年版）以下の「改修標準仕様書」という。及び「公共建築設備工事標準」（機械設備工事編）（令和４年版）以下、「標準図書」という。」による。

2)電気設備工事及び建築工事は本工事を含む場合、電気設備工事及び建築工事、それぞれの工事仕様を適用する。
なほ、電気設備工事の工事仕様は（ ）図、建築工事の工事仕様は（ ）図による。

2 特記仕様

車は●印の付いたもの、項目は●印の付いたものを適用し、特記事項のうち選択する事項は、に○印のものを使用する。

章	項 目	特 記 事 項																														
●一般共通事項	●材料・器材の品質等	1）本工事に使用する材料・器材等は、設計図書に定める品質及び性能の他、通常有すべき品質及び性能を有するものとする。 2）図面に機材番号が記載された製造業者等は次の①から⑥すべての事項を満たすものととし、この証明となる資料又は外部機関が発行する品質及び性能等が評価されたいことを示す書面を提出して監督職員の承認を受ける。ただし、製造業者等が記載されているものは、証明と同等なる資料等の提出を省略することができる。 ①品質及び性能に関する試験データを整理していること。 ②生産施設及び品質の管理を適切に行っていること。 ③安定的な供給が可能であること。 ④法令等で定められた許可、認可、認定又は免許を取得していること。 ⑤製造又は施工の実績があり、その信頼性があること。 ⑥販売、保守等の営業体制を整えていること。 ●環境への配慮 1）建築物内部に使用される材料等は、設計図書に規定する所要の品質及び性能を有すると共に、次の①から⑧を満たすものとする。 ①含鉛、木質フロアリング、構造用パネル、集成材、単板積層材、MDF、パーティクルボード、その他木材製品類、ユリア樹脂板、壁紙、接着剤、保温材、緩衝材、断熱材、塗料、仕上げ材は、ASETアルデヒド及びホルムアルデンを発生しない又は発生量が極めて少ない材料で、設計図書に規定する「ホルムアルデヒドの放出量」の区分に応じた材料を使用する。 ②接着剤及び塗料は、トルエン、キシレン及びエチルベンゼンの含有率が少ない材料を使用する。 ③接着剤は、可能性（フタル酸ジブフェンール及びフタル酸ジブフェルアルコール等を含有しない揮発性の可塑剤を除く）が追加されない材料を使用する。 ④①の材料を使用して作られた家具、書籍、美術品、その他の什器類は、ホルムアルデヒド、ASETアルデヒド及びホルムアルデンを発生しないか、発生量が極めて少ない材料を使用したものとする。 2）設計図書に規定する「ホルムアルデヒドの放出量」の区分において、「規制対象外」とは次の①又は②に該当する材料を指し、同区分「第三種」とは③又は④に該当する材料を指す。 ①建築基準法施行令第２０条の７第１項に定める第一種、第二種及び第三種ホルムアルデヒド発散建筑材料以外の材料 ②建築基準法施行令第２０条の７第４項の規定により国土交通大臣の認定を受けた材料 ③建築基準法施行令第２０条の７第１項に定める第三種ホルムアルデヒド発散建筑材料 ④建築基準法施行令第２０条の７第３項の規定により国土交通大臣の認定を受けた材料 工事現場における電気保安技術者は、電気事業法に基づく電気主任技術者の職務を補佐し、電気分働物の安全作業を行うものとする。 ・不要 ・配管施工（配管工事）・建設仮架橋（ダクト製作および取付け） ・絶縁保護工（電気工事）・冷凍空調機と機器類（冷凍空調機の据付け及び整備）																														
●地中埋設等	●地中埋設等	（１）地中埋設等 ・要（図面の箇所） ・不要 （２）埋設指示テープ ○要（排水管を除く） ・不要 共同溝内保通は、標準仕様書第２編の施工箇所（ ）を適用する。 多湿箇所（天井内共）は下記の場所とする。 浴室（ユニットは除く） ・脱衣室 ・廚房（天井内は除く） ・シャワー室 下記の間隔、ダクトは塗装を行う。 ・屋外出入（ ） ・室内露出（ ） 電線及ケーブルの規格は標準仕様書第４編１．５．１表４．１．１による。 （ ）書きの量は直天井を示し、その他は二重天井を示す。																														
●配管	●配管	事前調査 ○本工事 ・別途 調査項目 ○各該当該設備項目 調査範囲 ○図示 ○該当公園園り 調査方法 ○図示 ○目視 はりつ作業及び穿孔作業を行う場合は、事前に走査式埋設物調査を行い、監督職員員に報告する。 既存配管を含む部分の試験 ○必要 ・要（方法及び圧力： ） 図面に特記なき場合は、工事区分表による。 ただし、これにより難い場合は、監督職員と協議する。 （１）ステンレス鋼管の場合は、下記による。 呼径寸 60Su 以下（SAS 322 を満足した継手） （２）溶接部の非破壊検査 ・不要 ・要（検査の種類： 抜取率 %） ・横断面きならし ・横断面測定所へたいてい検 ・横外漏出 ・再流通を図る <table border="1"><thead><tr><th>分類</th><th>受け入れ場所</th><th>搬出入距離</th></tr></thead><tbody><tr><td>建設発生土</td><td>Km</td><td></td></tr></tbody></table> 上記に示す受け入れ場所・搬出距離は参考であり、実施にあたっては監督職員と協議の上決定する。 本工事は「建設工事に係る資材の再生資源化等に関する法律」（平成１２年５月３１日法律１０４号）の対象建設工事であり、分別解体、特定建設資材の再生資源化等について適切な処理を行う。 のため、工事契約後にはやむを得ない事情により予定した条件により難い場合は監督職員と協議する。 分別解体・再生資源化等の完了時に、以下の事項を書面に監督職員に報告する。 1）再生資源化等が完了した年月日 2）再生資源化等をした施設の名称及び住所 3）再生資源化等に要した費用 <table border="1"><thead><tr><th>工程</th><th>作業内容</th><th>分解解の方法</th></tr></thead><tbody><tr><td>・建設設備・内装等</td><td>建設設備・内装材の取り出し （有 ・無）</td><td>・手作業 ・手作業、機械作業の使用</td></tr><tr><td>・その他（ ）</td><td>その他の取り扱い （有 ・無）</td><td>・手作業 ・手作業、機械作業の使用</td></tr></tbody></table> 特定建設資材廃棄物の種類と再生資源化等をなす施設 <table border="1"><thead><tr><th>特定建設資材廃棄物の種類</th><th>再生資源化等をなす施設の名称</th><th>所在地</th></tr></thead><tbody><tr><td>・コクリット</td><td></td><td></td></tr><tr><td>・木材片及び破損材になる建設資材</td><td></td><td></td></tr><tr><td>・木材</td><td></td><td></td></tr><tr><td>・7x7mm以上のコクリット</td><td></td><td></td></tr></tbody></table> 再生資源利用計画及び実証書は、建設副産物情報交換システム（コプリ）にて作成し提出する。	分類	受け入れ場所	搬出入距離	建設発生土	Km		工程	作業内容	分解解の方法	・建設設備・内装等	建設設備・内装材の取り出し （有 ・無）	・手作業 ・手作業、機械作業の使用	・その他（ ）	その他の取り扱い （有 ・無）	・手作業 ・手作業、機械作業の使用	特定建設資材廃棄物の種類	再生資源化等をなす施設の名称	所在地	・コクリット			・木材片及び破損材になる建設資材			・木材			・7x7mm以上のコクリット		
分類	受け入れ場所	搬出入距離																														
建設発生土	Km																															
工程	作業内容	分解解の方法																														
・建設設備・内装等	建設設備・内装材の取り出し （有 ・無）	・手作業 ・手作業、機械作業の使用																														
・その他（ ）	その他の取り扱い （有 ・無）	・手作業 ・手作業、機械作業の使用																														
特定建設資材廃棄物の種類	再生資源化等をなす施設の名称	所在地																														
・コクリット																																
・木材片及び破損材になる建設資材																																
・木材																																
・7x7mm以上のコクリット																																
●電気保安技術者	●電気保安技術者	工事現場における電気保安技術者は、電気事業法に基づき電気主任技術者の職務を補佐し、電気分働物の安全作業を行うものとする。 ・不要 ・配管施工（配管工事）・建設仮架橋（ダクト製作および取付け） ・絶縁保護工（電気工事）・冷凍空調機と機器類（冷凍空調機の据付け及び整備）																														
●技能士の活用	●技能士の活用																															

2 足場その他

○監督職員事務所

○足場その他

○工事用低設備

●工事用電力水その他

●環状土・盛土

○機材の承諾函


○総合試運転調整

○電動機

○容量等の表示

○耐震措置

・設計できない
・設計できる
・既存の建物内の一部を使用する場合、横内に設置する（× 10 × 20 m程度）
・別の関係保証者が設定したものは無償で使用可能。
・本工事では設置する。
・内部仮設足場等（ ） ・種（ ） ・種（ ）
・外部仮設足場等（ ） ・種（ ） ・種（ ）
・電気設備工事 ・建築工事 で設置する。
横内につくることが（ ） ・できず、できない
本工事に必要な工事用水、水、及び公害署その他への諸手数料などの費用

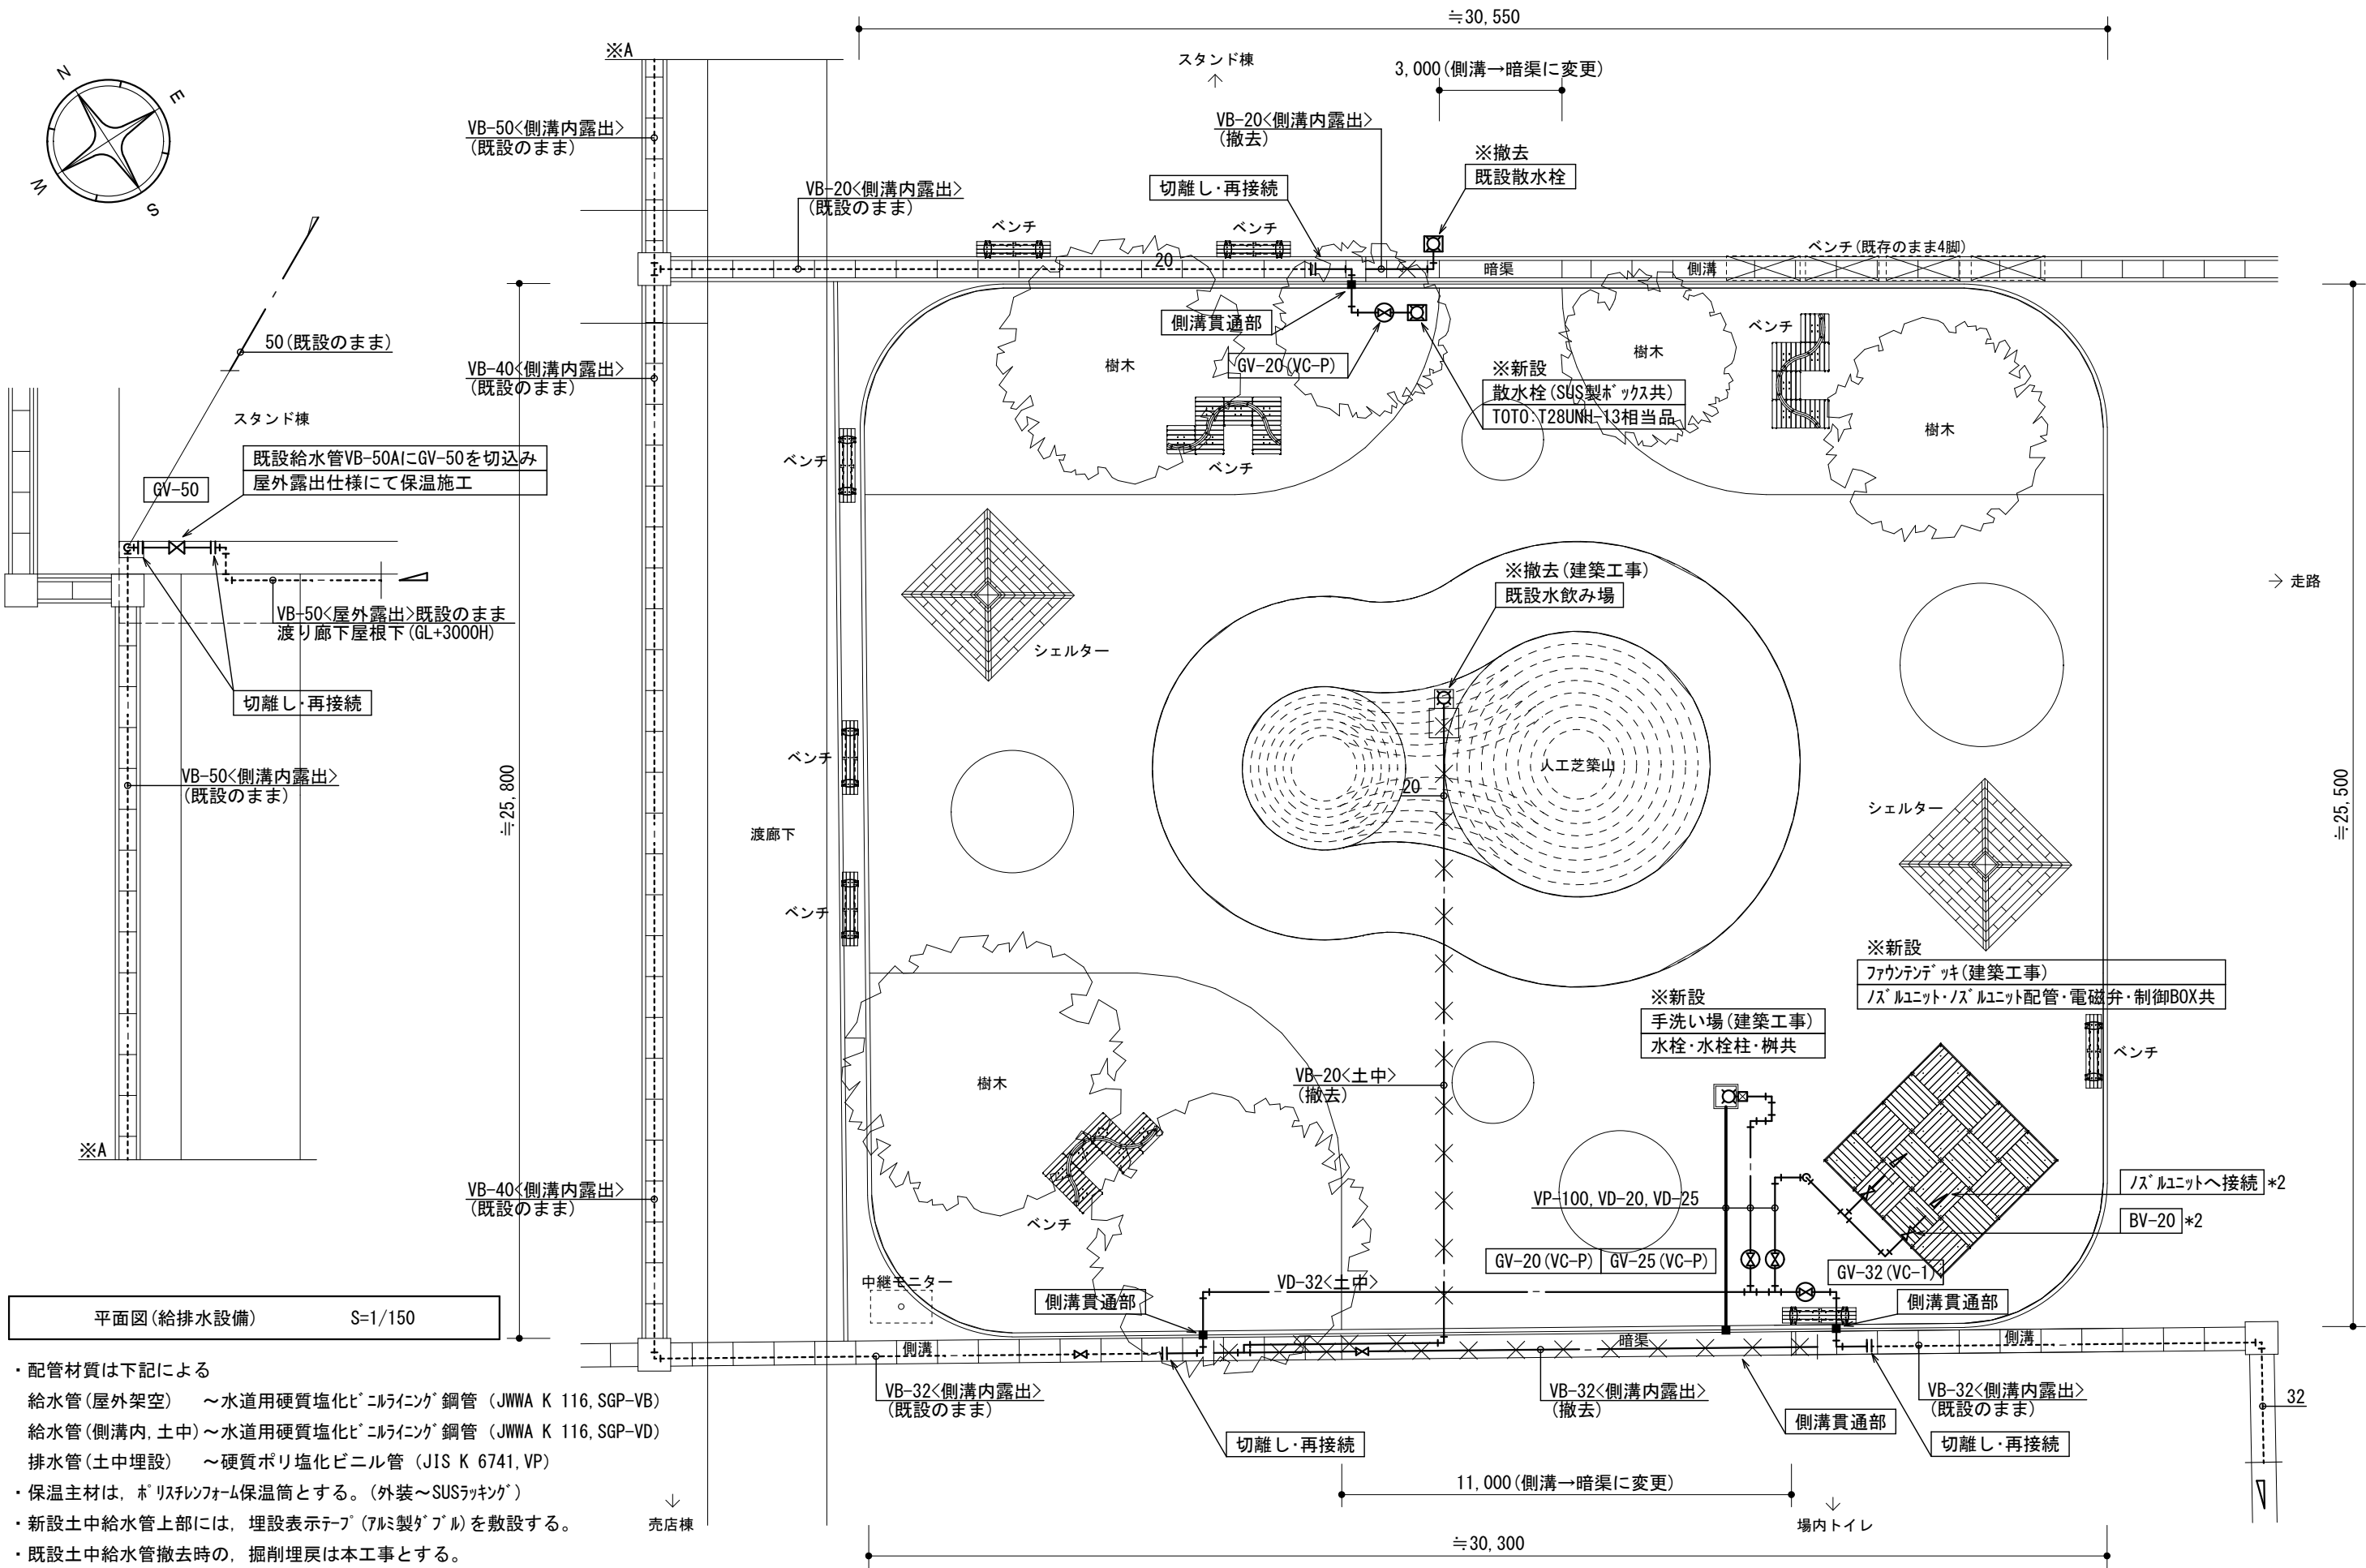

- ・配管材質は下記による
給水管(屋外架空) ～水道用硬質塩化ビニルラインング鋼管 (JWWA K 116, SGP-VB)
給水管(側溝内, 土中)～水道用硬質塩化ビニルラインング鋼管 (JWWA K 116, SGP-VD)
排水管(土中埋設) ～硬質ポリ塩化ビニル管 (JIS K 6741, VP)
・保温主材は、ポリスチレンフォーム保温筒とする。(外装～SUSラッピング)
・新設土中給水管上部には、埋設表示テープ(7mm製ダブル)を敷設する。
・既設土中給水管撤去時の、掘削埋戻は本工事とする。

			設計変更年月日			佐賀県競馬組合	工事名 児童公園遊具改修工事	縮尺 S=1/150	有限会社 E N 建築事務所 事務所登録 佐賀県知事 第ほ-750	図番号 M-02
			1 回	年	月 日					
			2 回	年	月 日					
			3 回	年	月 日					
						図面名 平面図（給排水設備）	設計 年 月 日			